система ALUCOM

АЛЬБОМ ТЕХНИЧЕСКИХ РЕШЕНИЙ

Доработаны и одобрены ФСЦ (содержат 49 л)

Конструкция навесной фасадной системы с воздушным зазором для облицовки плитами из керамики и керамогранита с видимым креплением

		Оглавление	1
		Спецификация применяемых изделий и материалов	
		Кронштейн AW 15-45, AW 15-60, AW 13-45, AW 19-60	
		Кронштейн AW 24-60, AW 23-60	
		Кронштейн ALK 75-45, ALK 75-60, ALK 95-45, ALK 75-60, ALK 115-60	
		Кронштейн ALK 135-60, ALK 155-60, ALK 175-60	
		Кронштейн АLK 195-60, ALK 215-60. Удлинитель AUK 170-60	
0 =		Схема сьорки элементов подконструкции и плит керамогранита. Вариант 1	
B A		Схема расположения кляммеров при монтаже керамогранита на фасаде. Вариант 1	
0 0		Схема сьорки элементов подконструкции и плит керамогранита. Вариант 2	
∀	_	Схема расположения кляммеров при монтаже керамогранита на фасаде. Вариант 2	
_ 		Монтажная схема	
		Узел крепления кронштейна к стене здания	
		Узел крепления вертикальной направляющей в кронштейнах <u></u>	
		Узел наращивания кронштейна	
		Схема крепления этеплителя	
		Привязка элементов фасада	31
		Узел крепления вертикальной направляющей в кронштейнах	32
-		Узел крепления керамогранита в направляющей	33-34
ö		Схема крепления противопожарных отсечек	
H H		Схема эстановки оконного обрамления	36
0 B		Узелы примыкания фасада на эглах здания	37-38
D A		Узлы примыкания фасада к оконному проему	
<u>_</u>		Узел примыкания фасада с воздушным зазором к парапету	44
0 0		Узел примыкания фасада с воздушным зазором к карнизу <u></u>	45
	\perp	Узел примыкания фасада с воздушным зазором к цоколю	46
	z	Схема эстановки преград с применением этеплителя на эглах здания	47
	Взам. инв.N	Инструкция, описание конструкции и методов монтожа	48-49
	B30		
	дата	CUCTEMA ALUCOM	
	ام	CNCTEMU ALOCUM	
	Подпись и	Изм. Кольчи Лист N док. Подп. Дата	
		Разраб, Ларина Альбом технических решений	Листов
		(керамогранит) 1	49
	Инв.N подл.	Оглавление	
	KHB.N	000 "Ал	NKOM"
	\Box		.51.011

		Cne	цификация п	рименяемых изд	елий и матери	алов
		Поз №	Обозначение	Наименование	Оұтпі рпд	Примечание
		(1)	(2)	(3)	(4)	(5)
0 B A H O		1	AW 17	Направляющая АДЗ1Т1 (ГОСТ 4784)	1.5	
COLMAC		2	AW 18	Направляющая АДЗ1Т1 (ГОСТ 4784)	1.5	
				T T		
		70	AW 15-45A	Кронштейн несущий Н=45 мм	50	Без отв. для регулировки относо
Ö H V M		71	AW 15-45	Кронштейн несущий Н=45 мм	50	
0		72	AW 15-60A	Кронштейн несущий Н=60 мм L=75 мм АДЗ1Т1 (ГОСТ 4784)	500 3	Без отв. для регулировки относо
NHB.N		73	AW 15-60	Кронштейн несущий Н=60 мм	500	
Взам, ин		74	AW 13-45A	Кронштейн несущий Н=45 мм	5	Без отв. для регулировки относо
сь и дата				Сист	ема ALU(COM
Подпись и	Изм. Кол. Разраб	уч. Лист N д Ларин		Альбом техничес	ких бемении —	адия Лист
Инв.N подл.				Спецификация примен и материалов		000 "Алю

				(1)		(2)		(3)	(4)	(5)	
				75		AW 13-45		Кронштейн несущий Н=45 мм	60 5		
0 B A H 0				76	1	AW 19-60A	1	Кронштейн несущий H=60 мм	60 2	Без отв. для регулировки отно	ca
COFAAC				77		AW 19-60		Кронштейн несущий Н=60 мм	60 2		
-				78	1	AW 19-90A	l	Кронштейн несущий Н=90 мм	60 22	Без отв. для регулировки отно	ca
A H O:				79		AW 19-90		Кронштейн несущий Н=90 мм	60 2		
COFAACOB				80		AW 23-60		Кронштейн несущий Н=60 мм	60 3.5		
	Badm. MHB.N			81	1	AW 23-90		Кронштейн несущий Н=90 мм	60 3.5		
	Полиск и лата	:				D.	0	Сист	ema ALI	UCDM	
			Изм. <u> </u> К	и, Лист II Лари		. Подп.	Дата	Альбом техничес (керамограні		Стадия Лист	Листо 49
	Инв. И							Спецификация примен и материалов		000 "Алн	


			(1)		(2)		(3)	(4)	(5)
0 H			82		AW 23-120)	Кронштейн несущий Н=120 мм	60 3.5	
COLAACOBA			83		AW 24-60.	A	Кронштейн несущий Н=60 мм	50 35	
			84		AW 24-60		Кронштейн несущий Н=60 мм	60 35	
Ü H V			85		ALK 75-45		Кронштейн несущий Н=45 мм	60 3).5]
COLMACOB			86		ALK 75-60		Кронштейн несущий Н=60 мм	60 3	
Взам, инв.			87		ALK 95-45		Кронштейн несущий Н=45 мм	60	3,5
Подпись и дата			ч. Лист			Дата		ema AL	
Инв.И подл.	Разг	να 6 ,	Лар	ина			Альбом техничес (керамограни Спецификация примен и материалов	(т)	Стадия Лист 4 000 "Ал


			(1)	(2)		(3)	(4)		(5)	
			88	ALK 95-60		Кронштейн несущий Н=60 мм	60	3.5		
COBAHO			89	ALK 115-60		Кронштейн несущий Н=60 мм	60	5		
COFAA			90	ALK 135-60		Кронштейн несущий Н=60 мм Ц=135 мм АД31Т1 (ГОСТ 4784)	3,5			
		_	91	ALK 155-60		Кронштейн несущий Н=60 мм L=155 мм АДЗ1Т1 (ГОСТ 4784)	50 3.5			
B A H O:			92	ALK 175-60		Кронштейн несущий Н=60 мм Ц=175 мм АД31Т1 (ГОСТ 4784)	60 3,5			
0047100			93	ALK 195-60		Кронштейн несущий Н=60 мм	60			
	Взам. инв.N		94	ALK 215-60		Кронштейн несущий Н=60 мм	35			
	Подпись и дата	Here We -)	Lagy Page 1	larc	Сист	ема ALI	UCDN	4	
		изм. <u> Кол</u>	,94, Лист N 5, Лари		Цата	Альбом техничес (керамограни	ких Бемении	Стадия	Лист 5	Листов 49
	Инв.N подл.					Спецификация примен и материалов		000) "Алк	


			(1)		(2)		(3)	(4)		(5)	
			95	,	AUK 170-1	60	Удлинитель L=170 мм АДЗ1Т1 (ГОСТ 4784)	60			
AACOBAHO			9		AW 4		Профиль алюминиевый АДЗ1Т1 (ГОСТ 4784)	8 12 2 9 <u>α</u> 25			
000			10		AW 3		Профиль алюминиевый АДЗ1Т1 (ГОСТ 4784)	25 PI			
			14		AW 6		Профиль алюминиевый АДЗ1Т1 (ГОСТ 4784)	25			
ÖН			15		AW 5		Профиль алюминиевый АДЗ1Т1 (ГОСТ 4784)	3 7 N N 25			
AACOBAI			37		ПП-1		терморазрывный элемент паронитовый ПОН-Б	10 2			
0 0			37		ПП-2		терморазрывный элемент сополимер полипропилена по ГОСТ 26996–86	overalization of 10			
	Взам. инв.N		45		AB 10		Аюминиевая шайба для фиксации кронштейна от сдвига диам. отв. 10 мм пластина 28x28x2 AД31T1 (ГОСТ 4784)	[0]			
	Подпись и дата						Сис	тема А	LUC		
	Подпис	Изм. Кол Разра	1.94. Лист 5. Лаг	N док Рина	. Подп.	Дата	Альвом техничес		Стадия	Лист	Листо
	Инв.N подл.						(керамограни Спецификация примен и материалов		000	6) "Ал	49 ЮКОМ


			(1)		(2)		(3)	(4)		(5)	
			40				Болт, гровер и гайка М8 из коррозионностойкой стали 12X18H1OT				
0			28				Заклепка алюминиевая вытяжная с сердечником из коррозионностойкой стали				
COBAH			60				Заклепка вытяжная из коррозионностойкой стали				
4 / L			31				Заглушка декоративная пластиковая	4)			
0 0			39				Саморез 4.2х19 с полукруглой головкой и сверлом DIN7504M сталь марки 12х18Н9				
			24		KK-1		Кляммер концевой диам. отв. 4 мм 12X18H10T(ГОСТ 5632–72)	25 111			
			25		КД-1		Кляммер дистанционный диам. отв. 4 мм 12X18H10T(ГОСТ 5632–72)	49			
B A H O			26		K∏ - 1		Кляммер поворотный 12X18H10T(ГОСТ 5632–72)	12			
0			61		KK-2		Кляммер концевой диам. отв. 4 мм 12X18H10T(ГОСТ 5632–72)	25 111			
	N.	_	62		КП-2		Кляммер поворотный 12X18H10T(ГОСТ 5632–72)	10 112			
_	Взам. инв.N		27		YC 3		Усилитель угловой диам. отв. 5,2 мм пластина 40x25x2	255			
	и дата						Сис	тема А	LUCI	□M	
	Подпись	Изм. Кол			Подп.	Дата			lo-		
	-	Разрав	5. /IC	РИНО			Альбом техничесі (керамограни		Стадия	Лист 7	Лис 49
	Инв.И подл.						Спецификация примен и материалов	яемых изделий	000)_″Ал	юко


			(1)		(2)		(3)	(4)	(5)
			44		ПР-625		Уплотнитель резиновый под плитку К 0031	<u> </u>	
			54	_			Дюбель-анкер для крепления кронштейнов к несущей стене		Tun и длина анкера определяется проектной документацией
			55	_			Дюбель тарельчатый для крепления утеплителя к стене		Tun и длина дюбеля определяется проектной документацией
-			56	_			Утеплитель		Tun и толщина утеплителя определяется проектной документацией
и дата Взам. инв.N							Сис	тема А	LUC□M
дата Взам. инв.N	Изм.	Кол.уч.	Лист (Подп.	Дата	Альбом техническ	чих решений	_UC□M Стадия Лист Листс 8 49

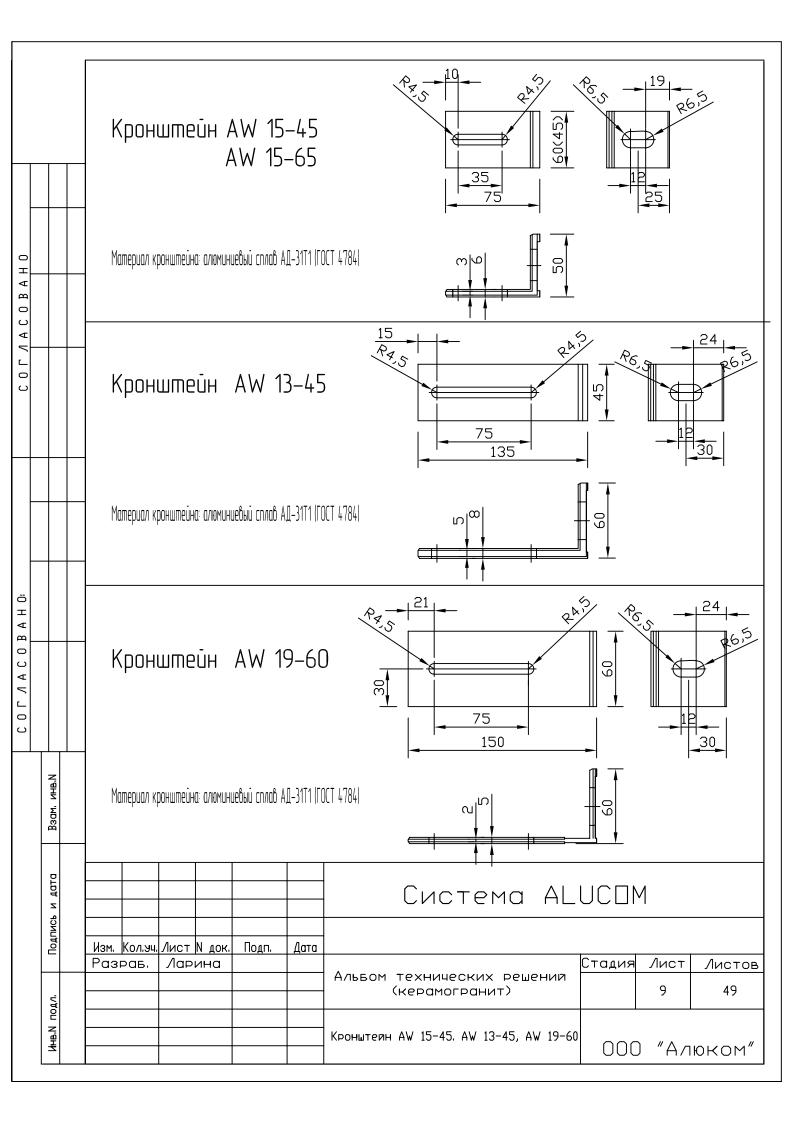


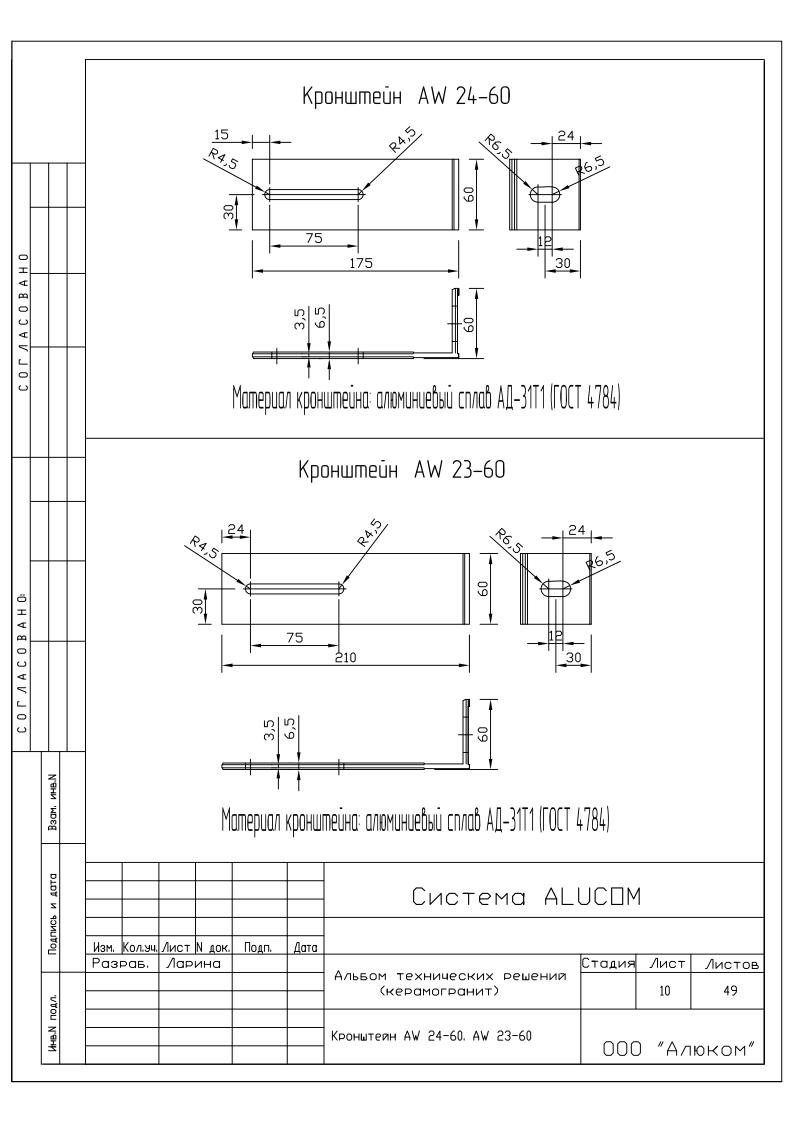


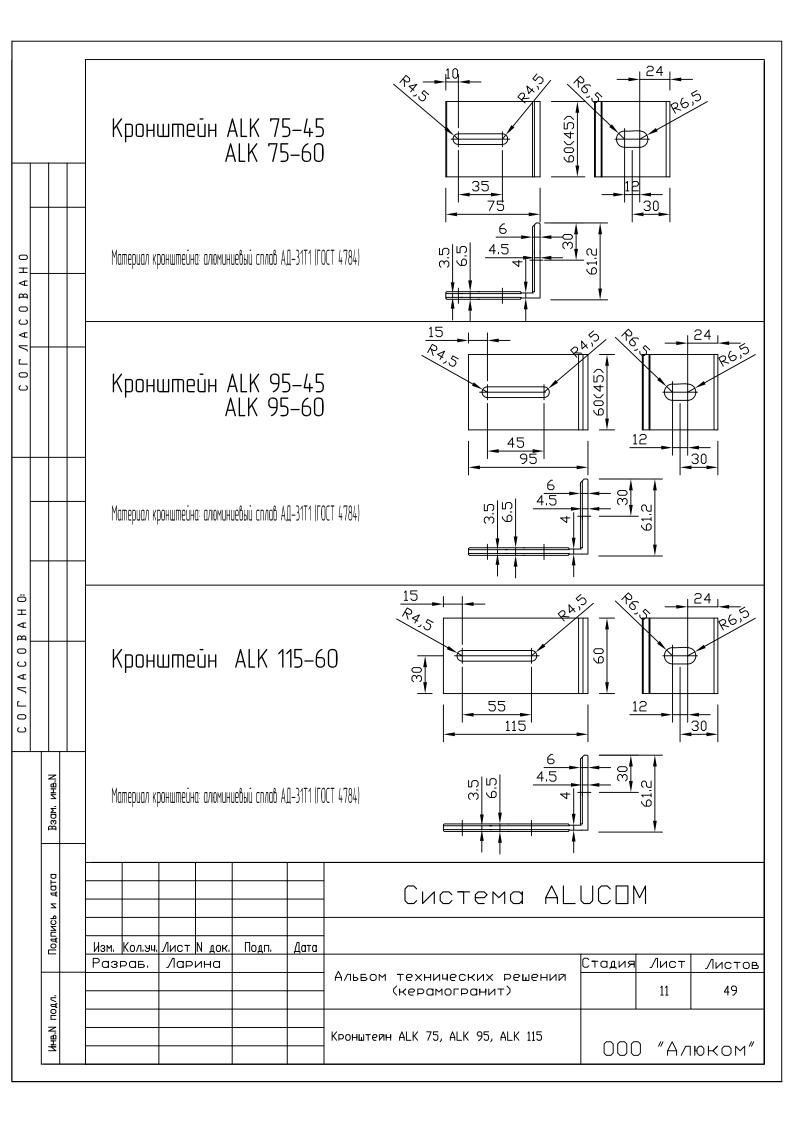


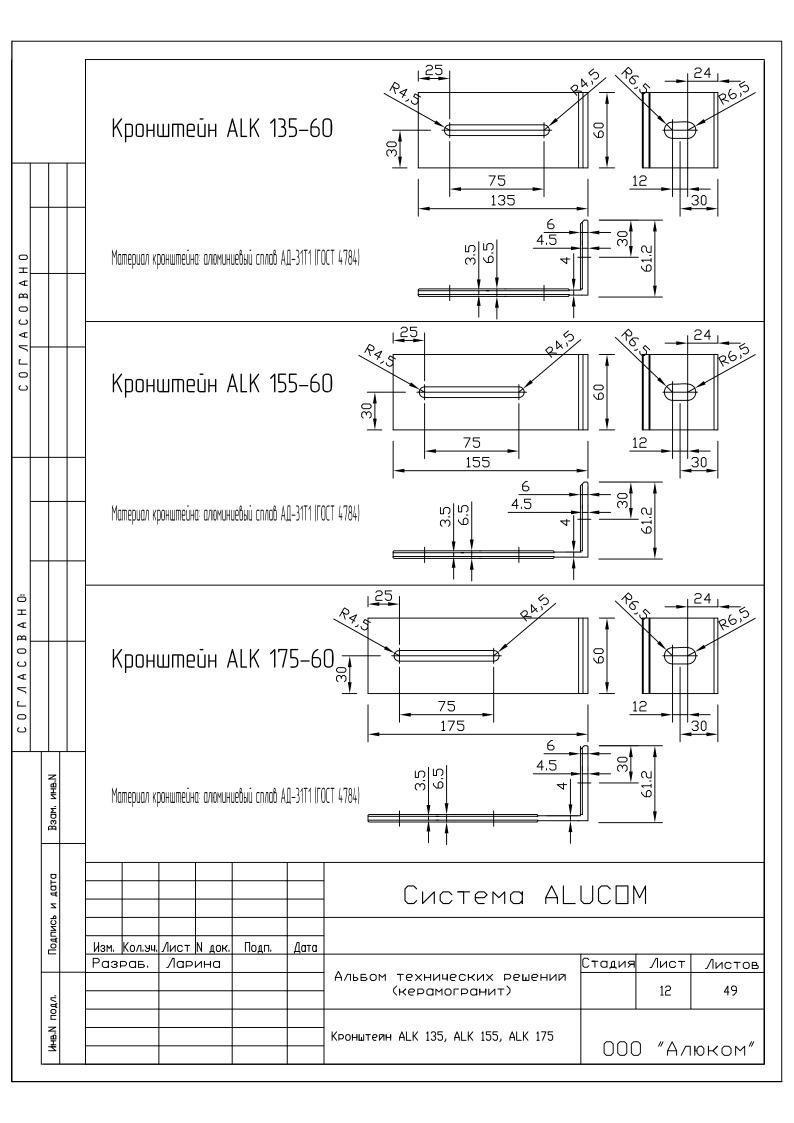


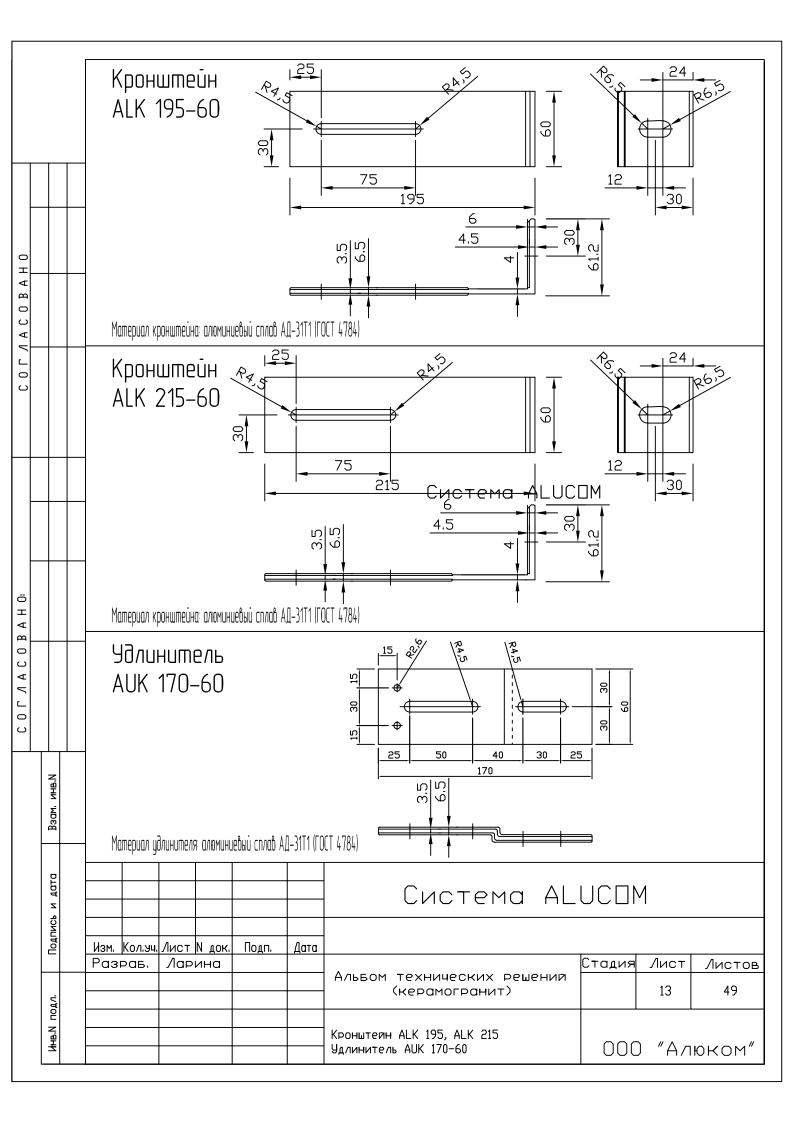


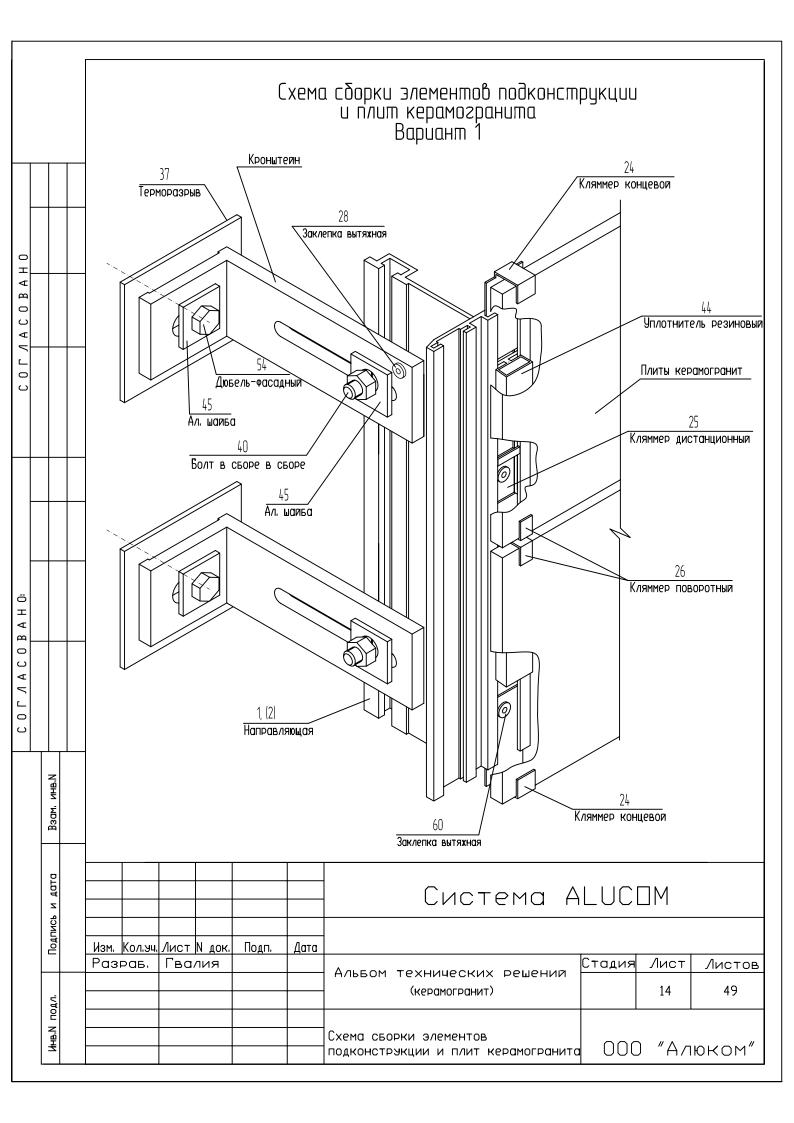


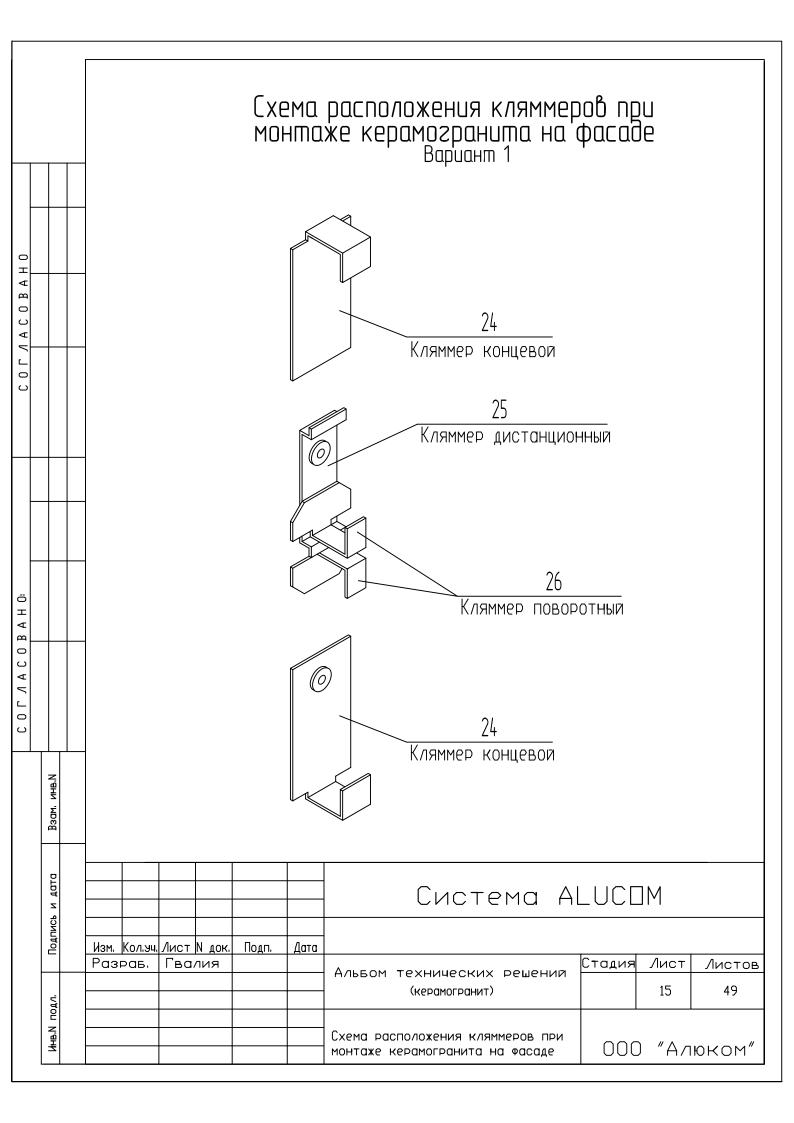


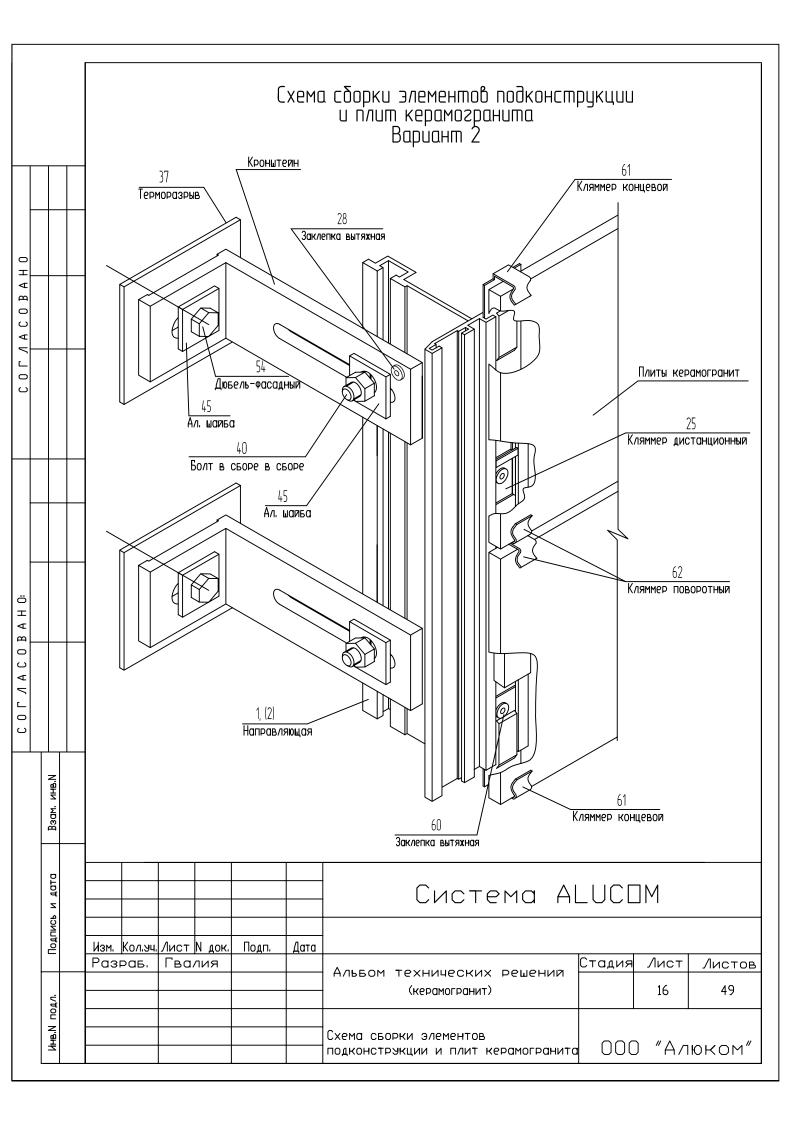


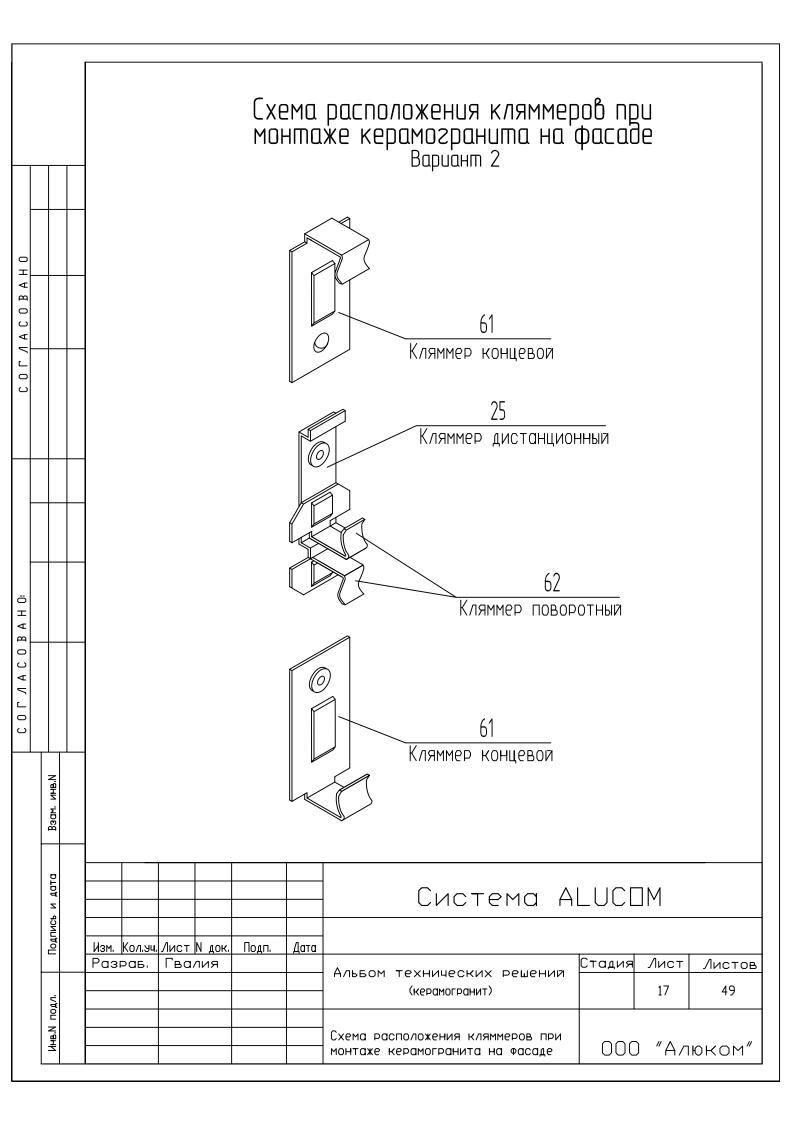


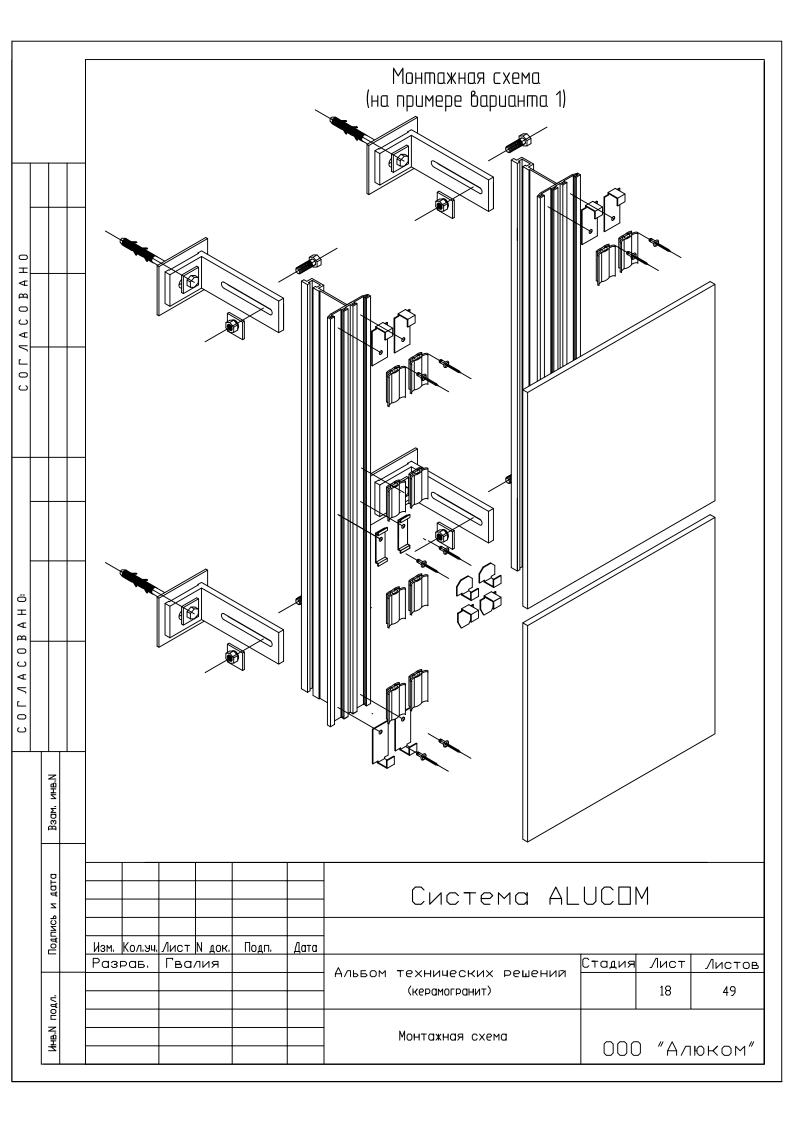


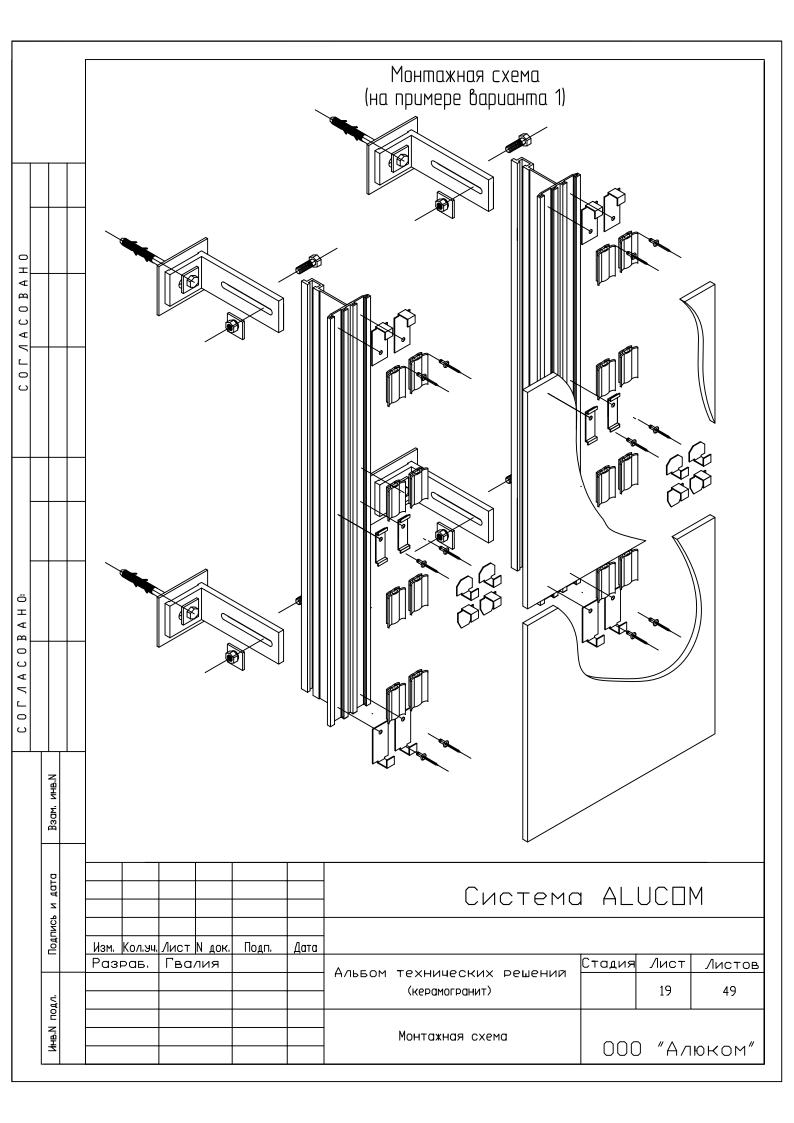


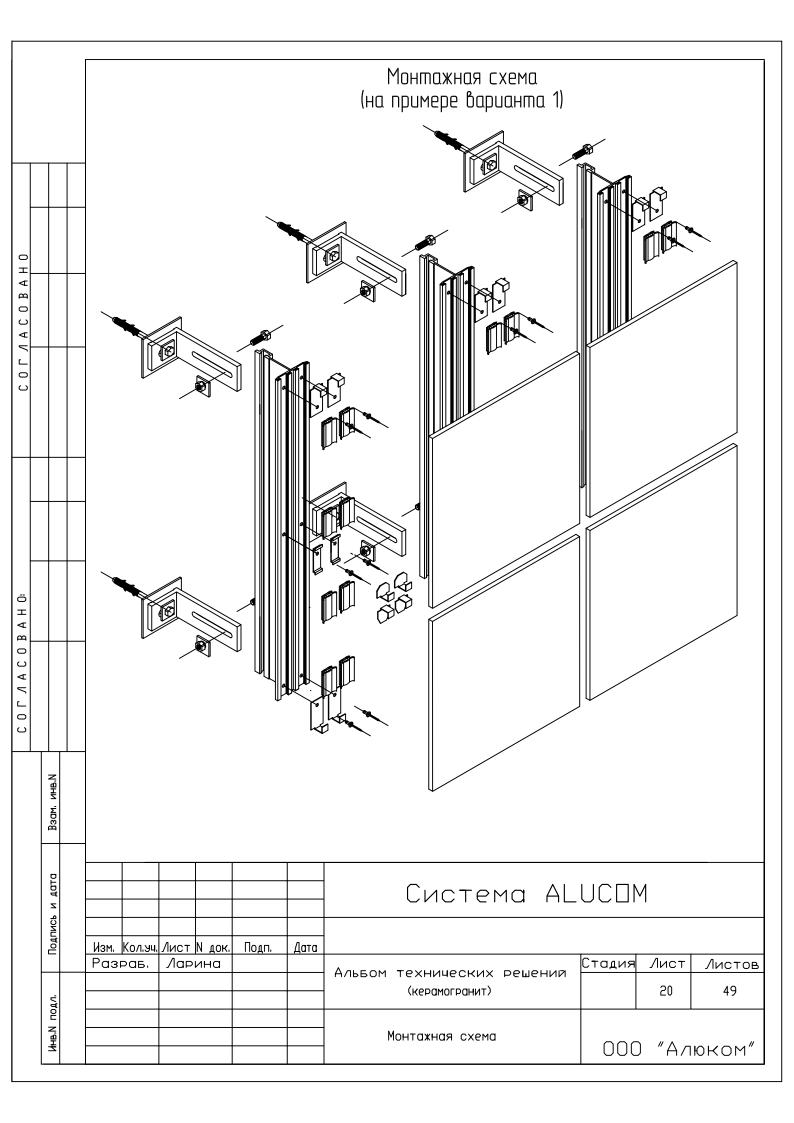


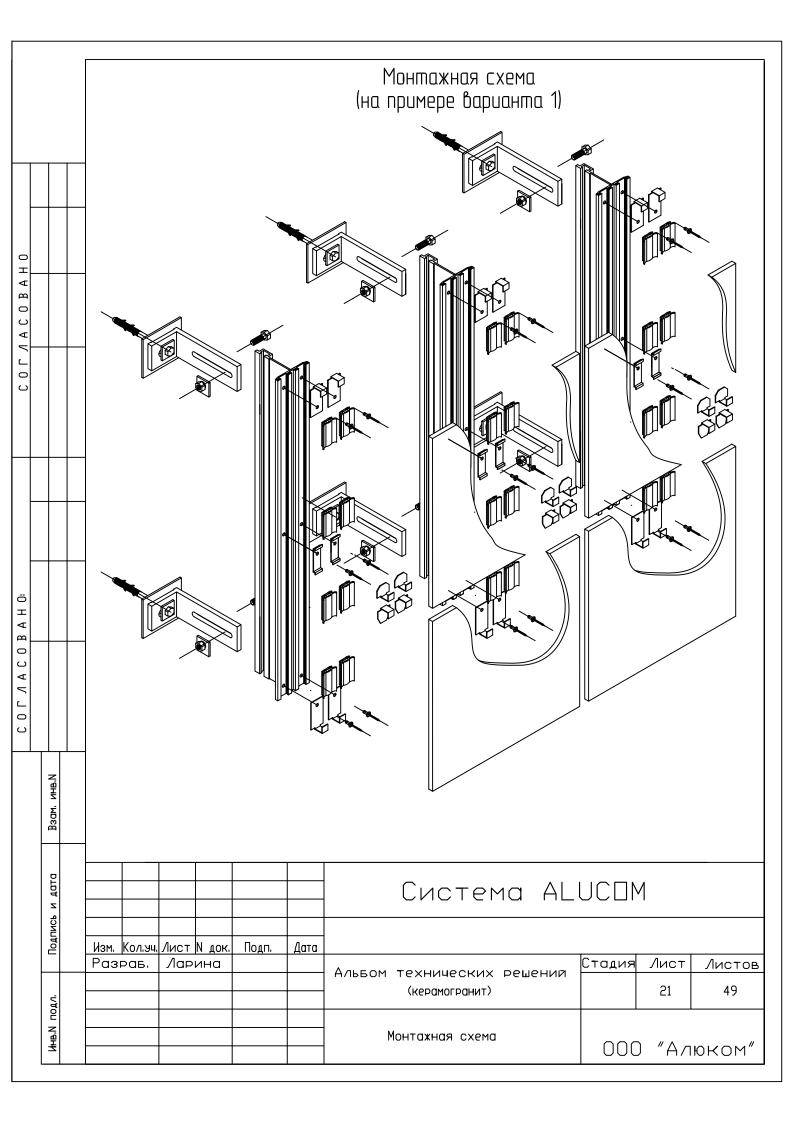


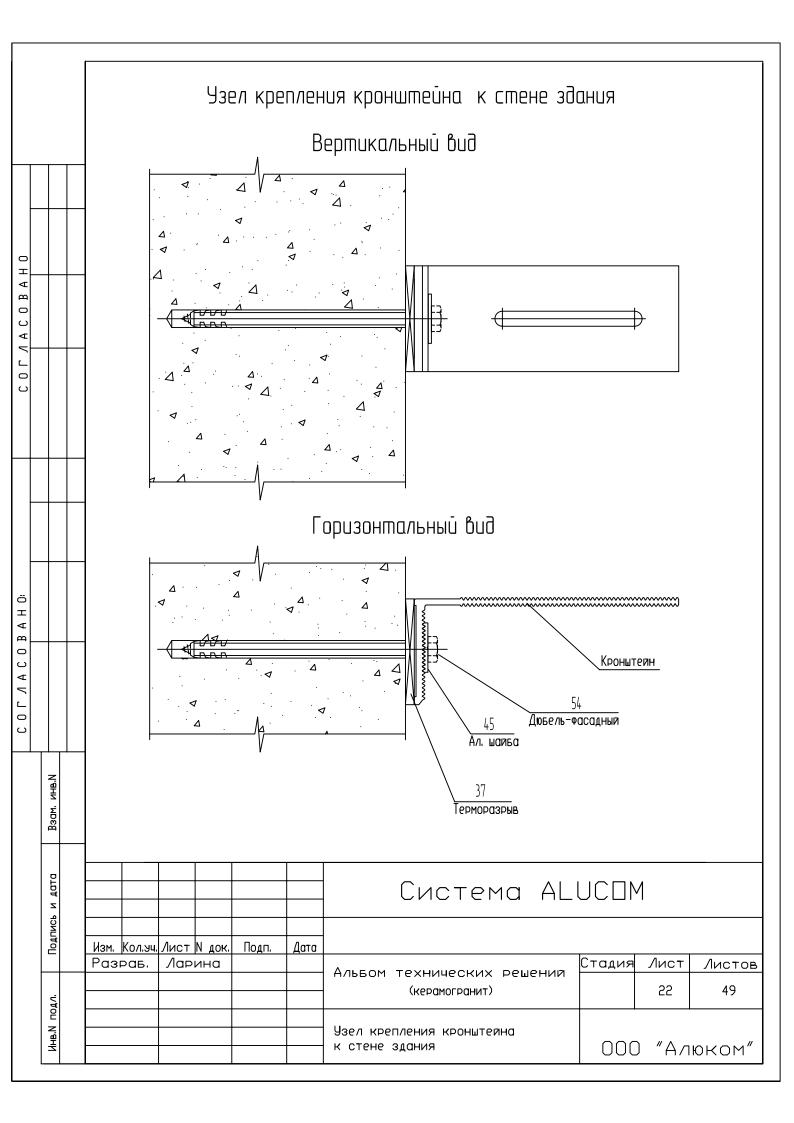


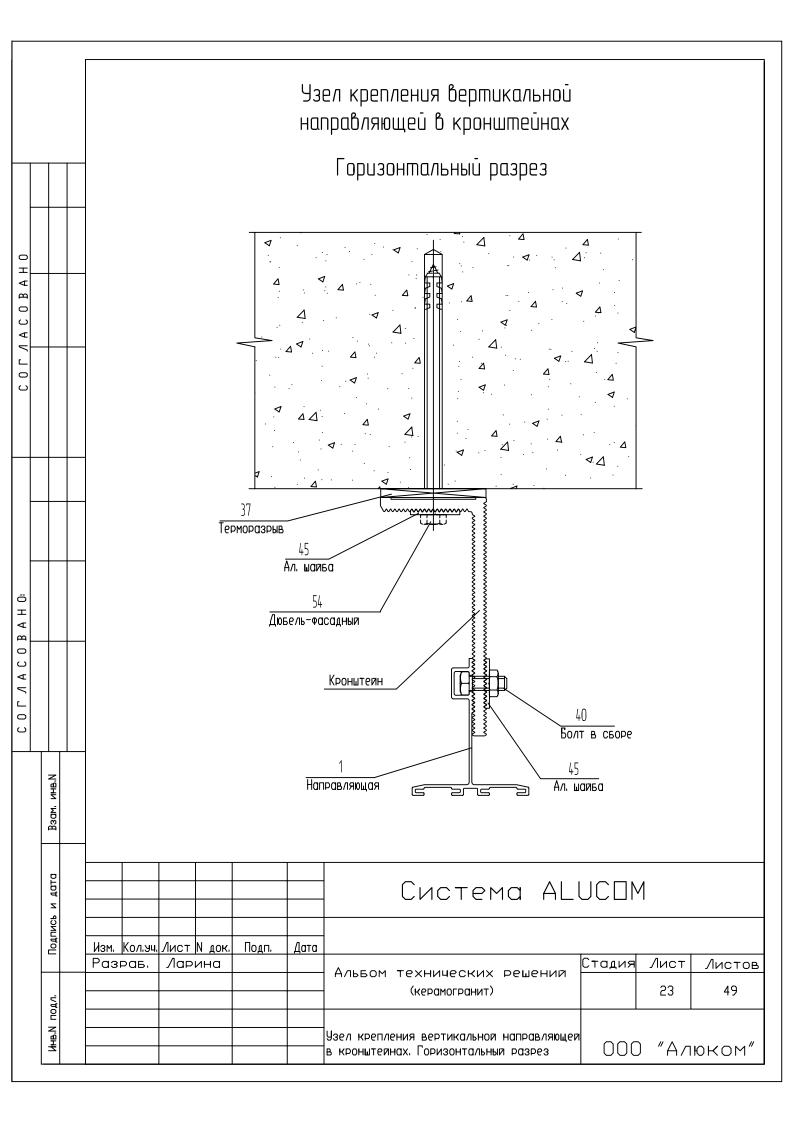


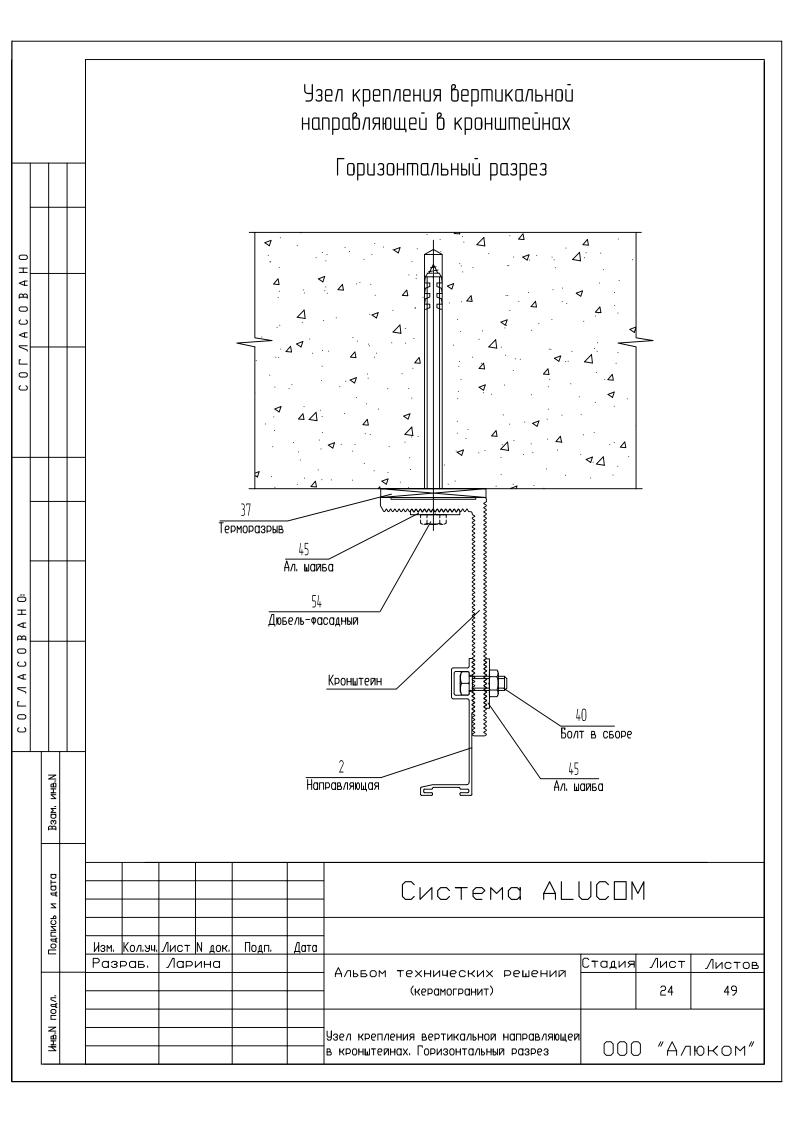


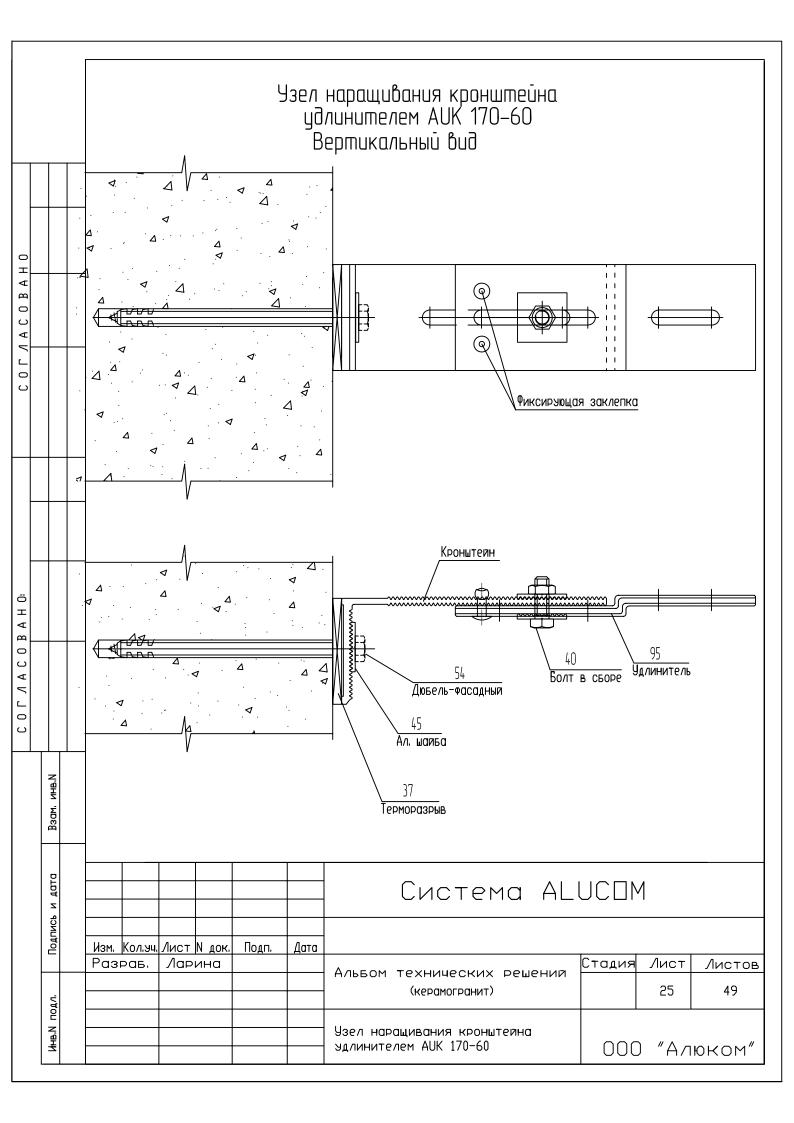


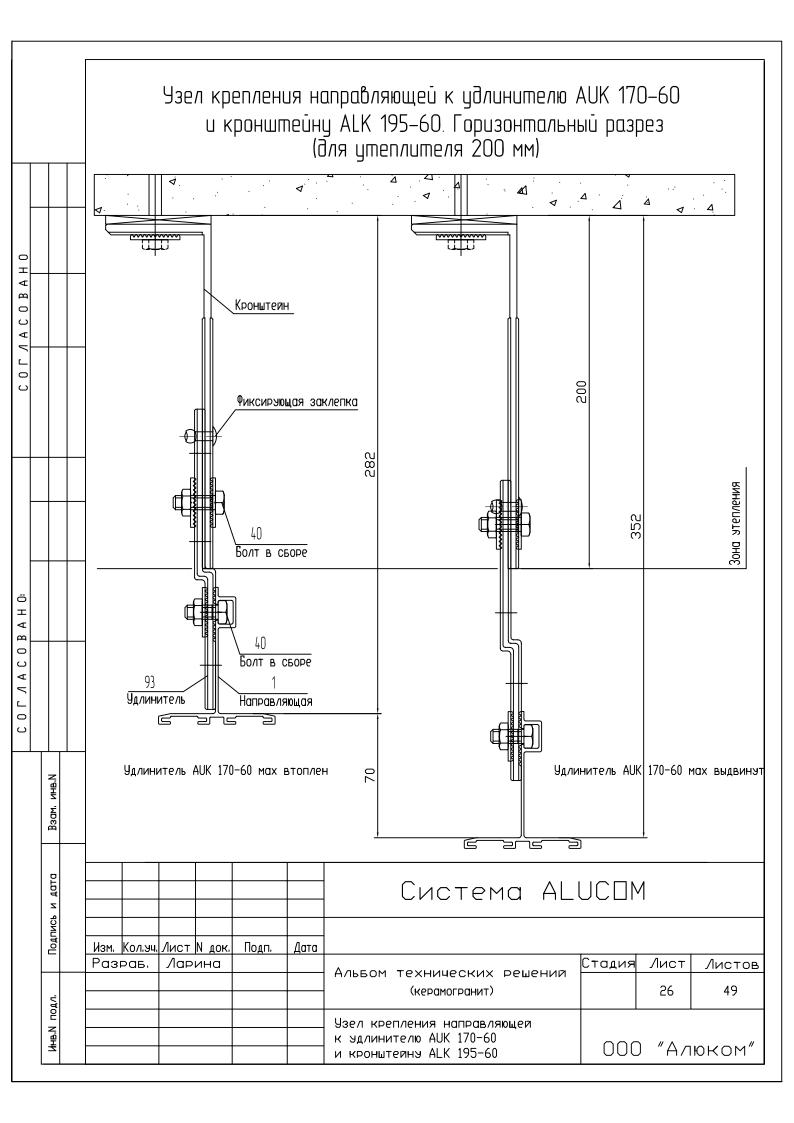


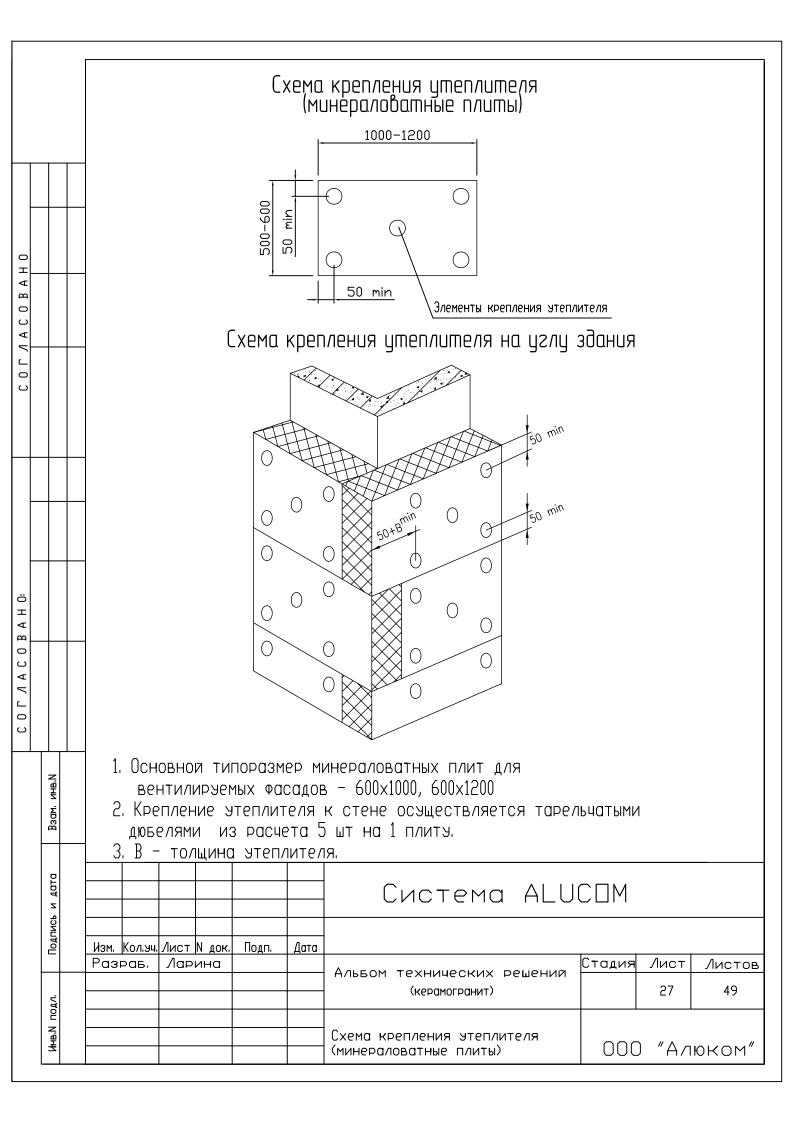


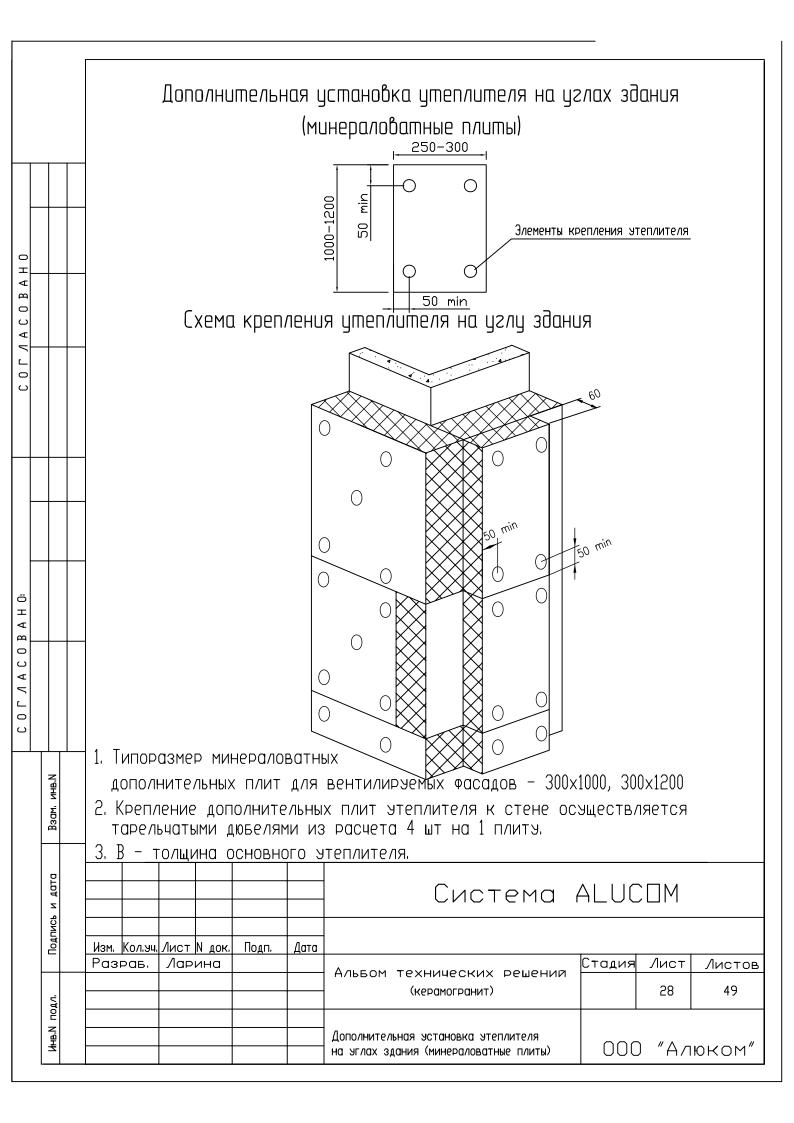


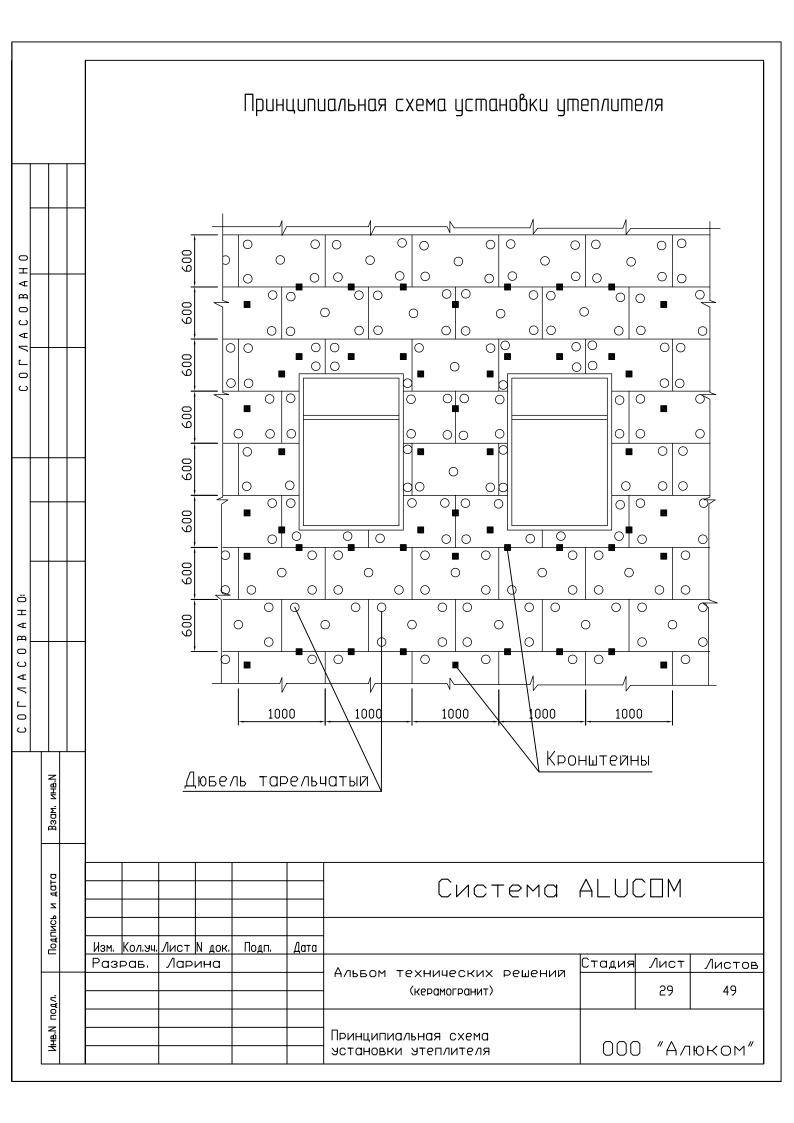


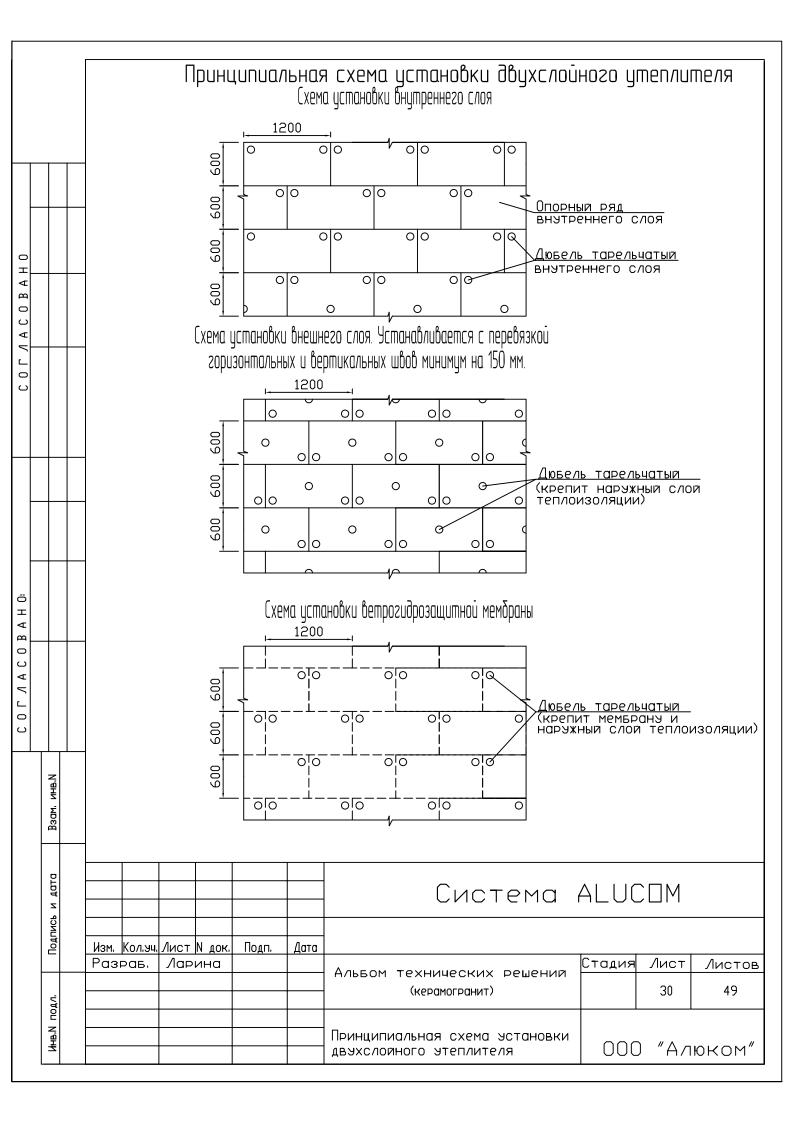


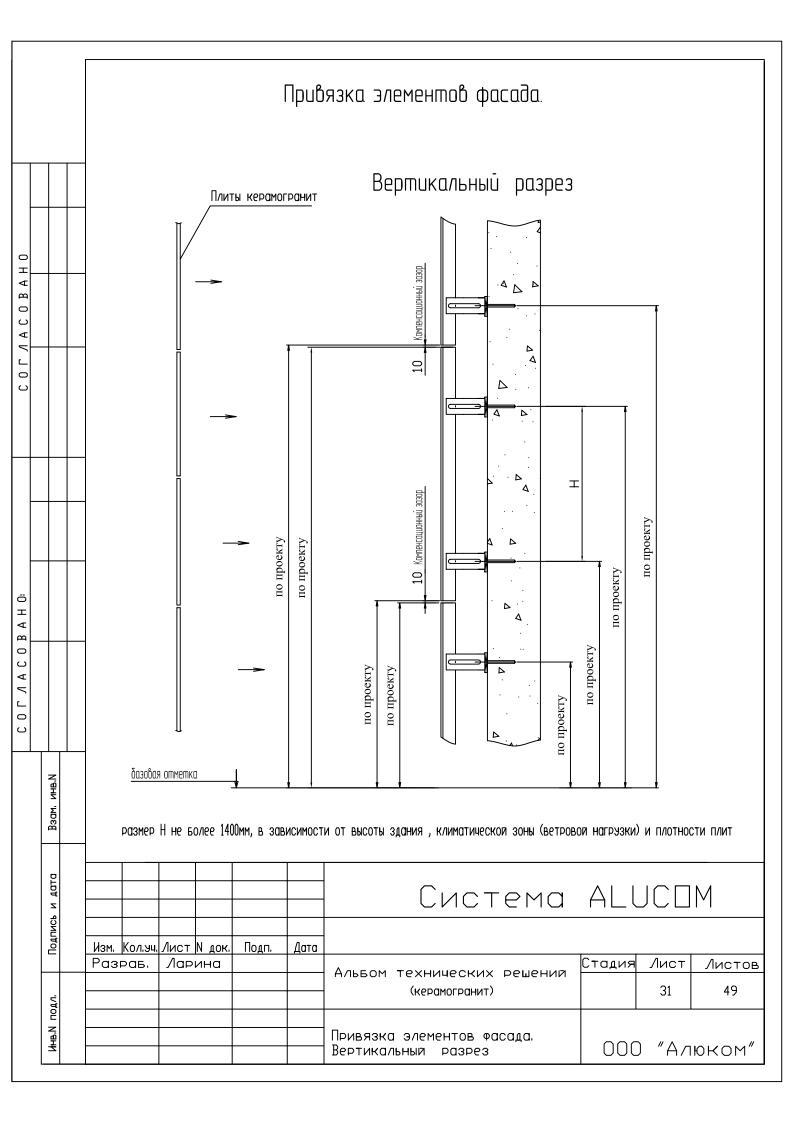


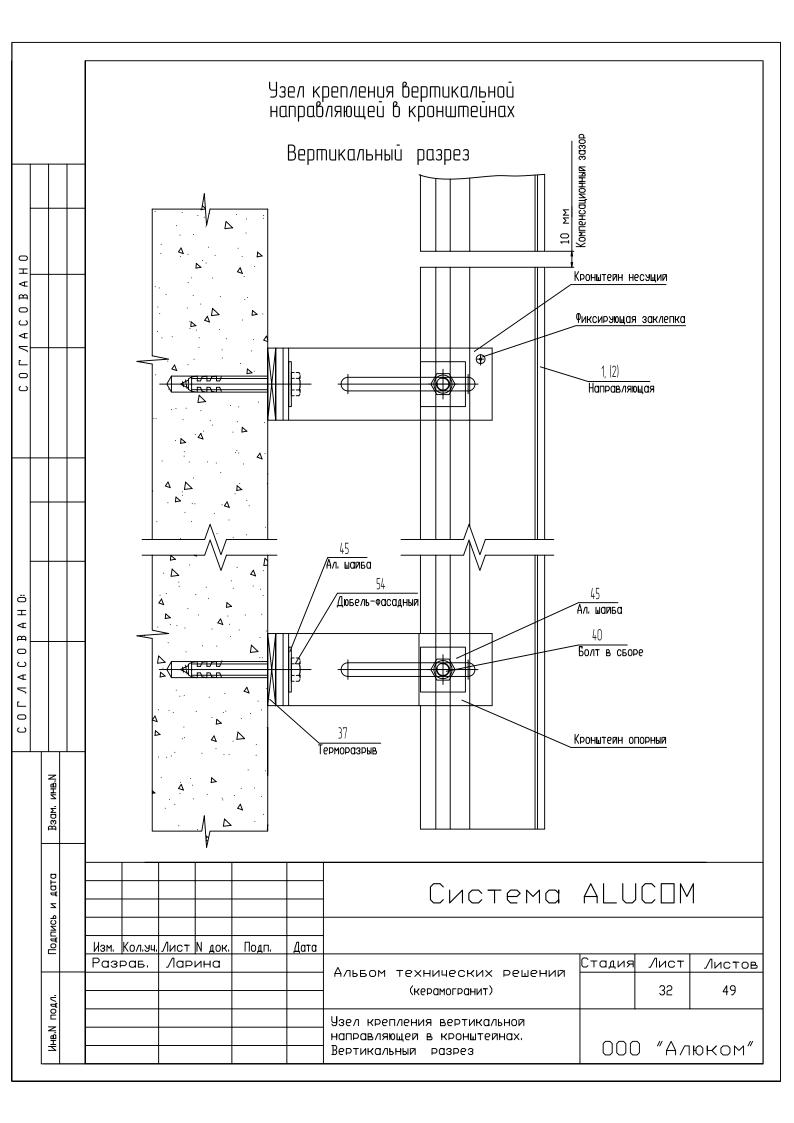


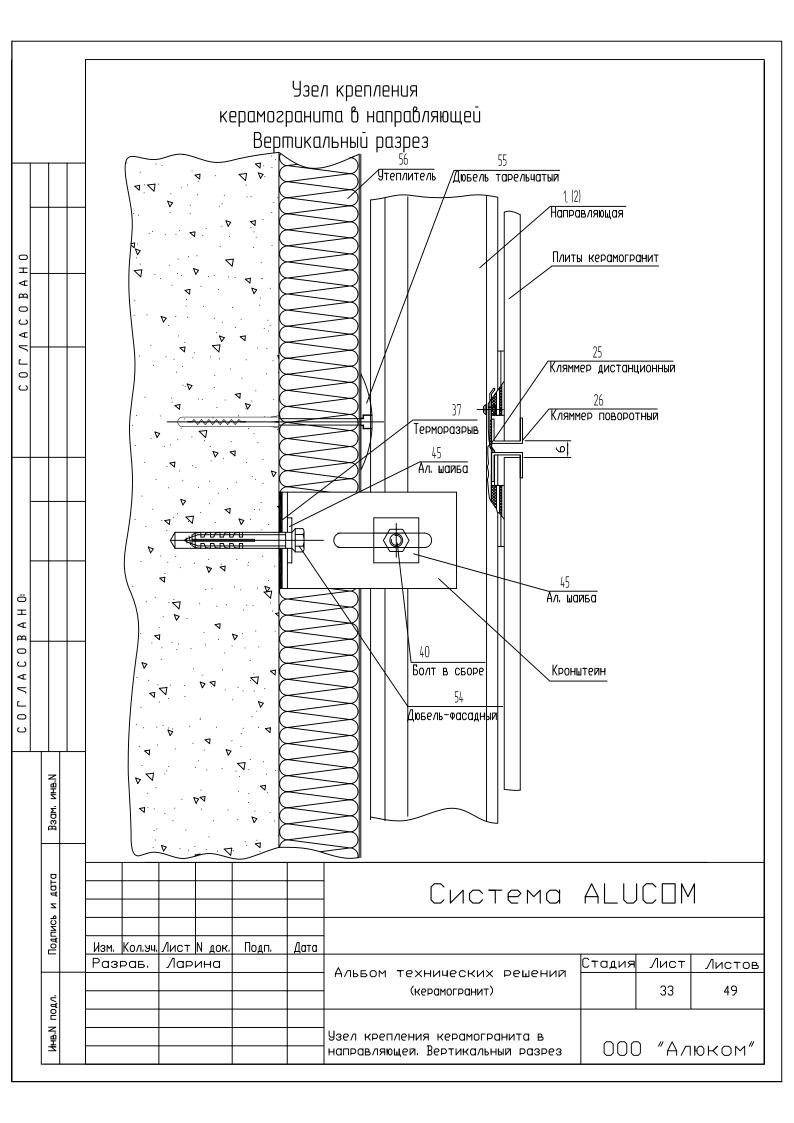


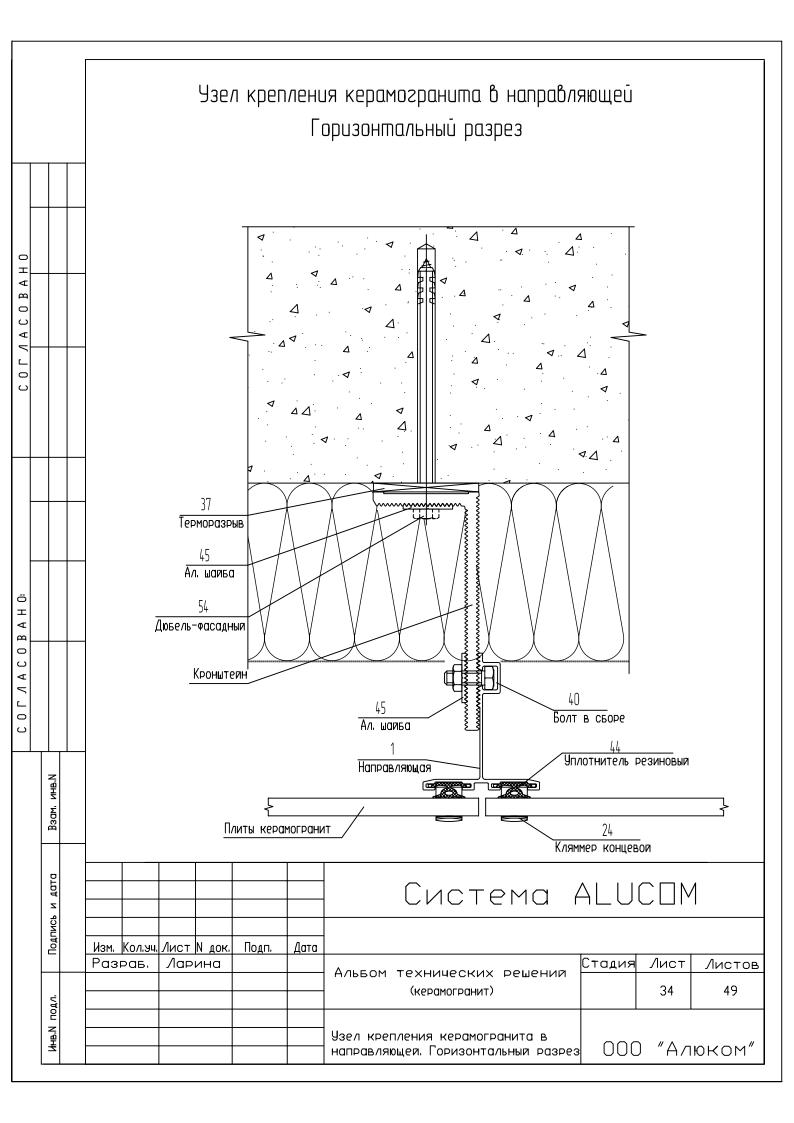


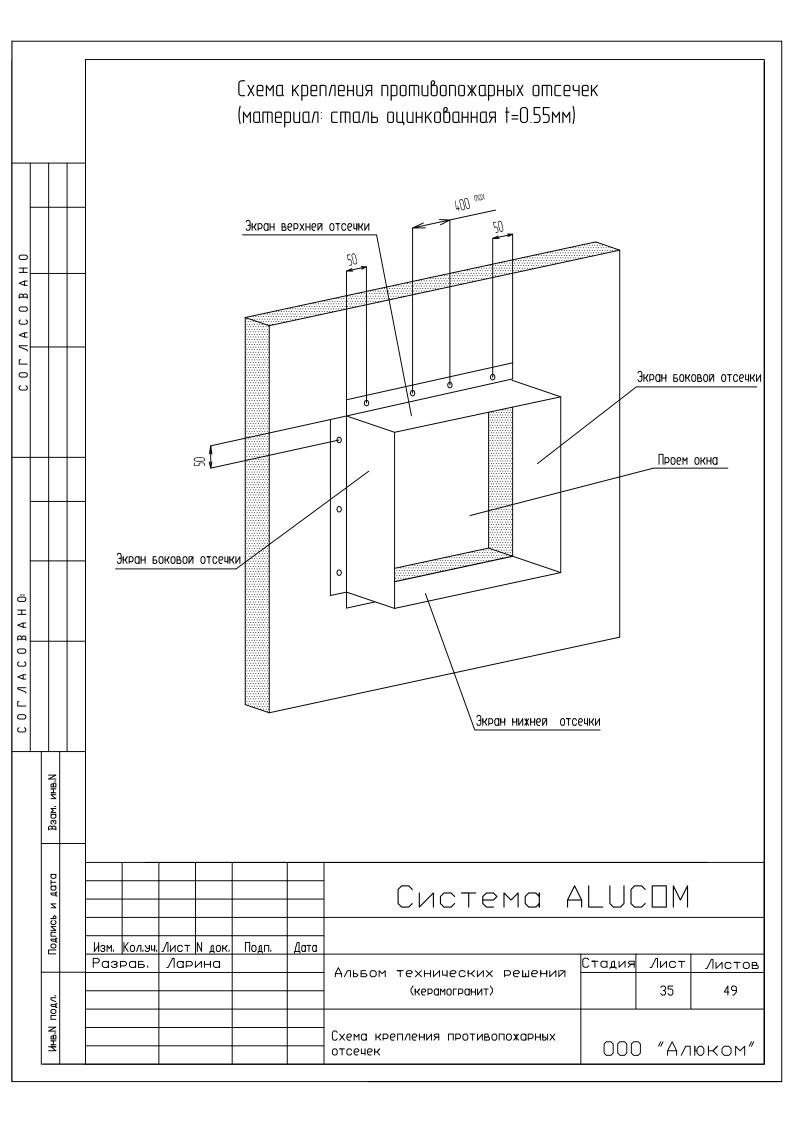


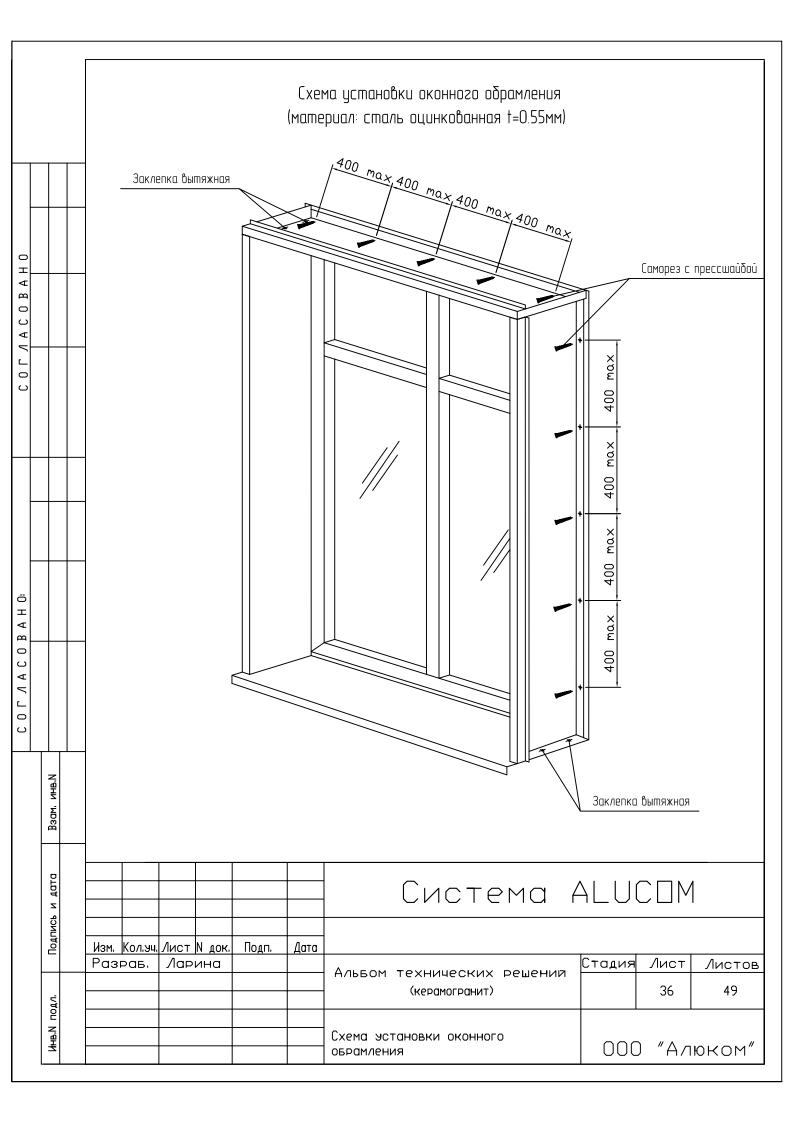


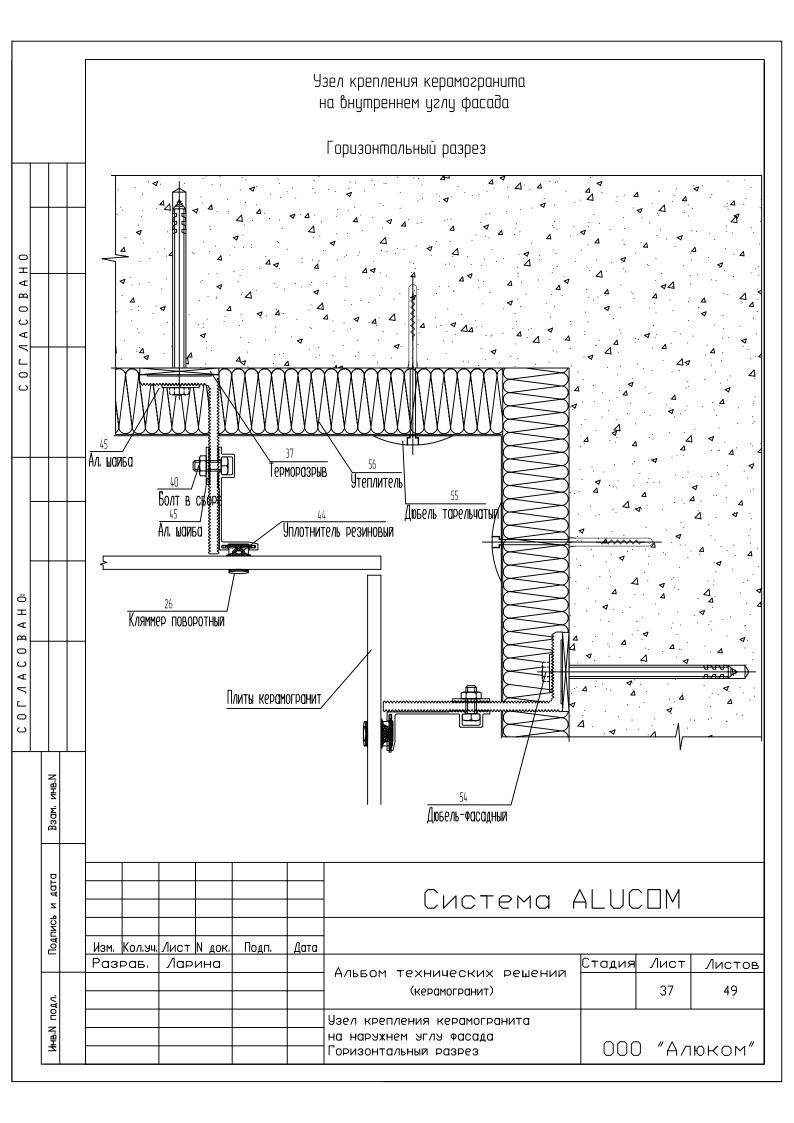


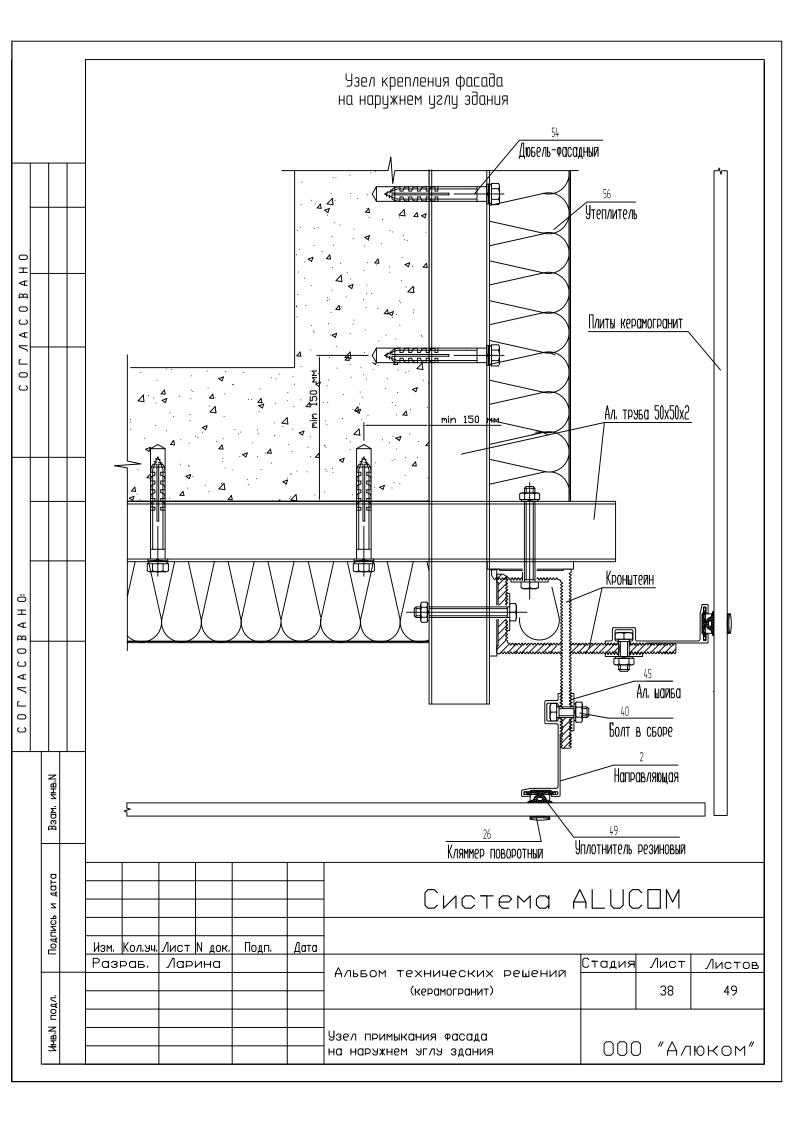


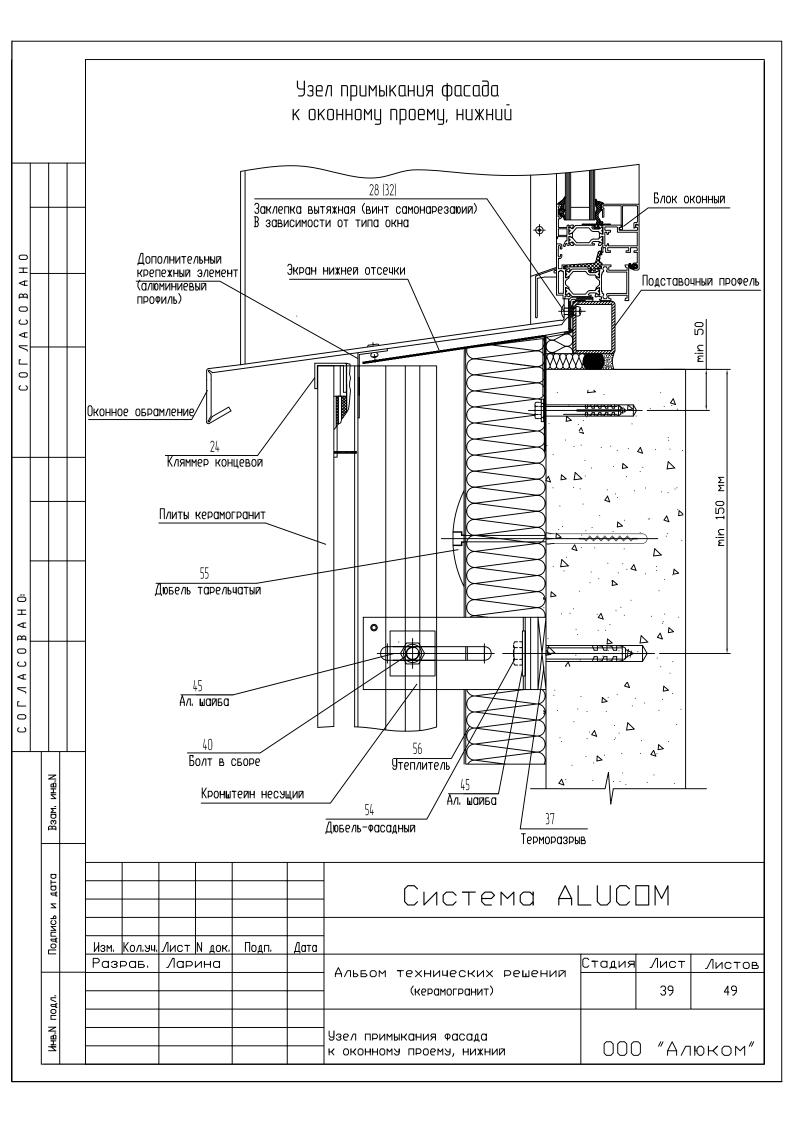


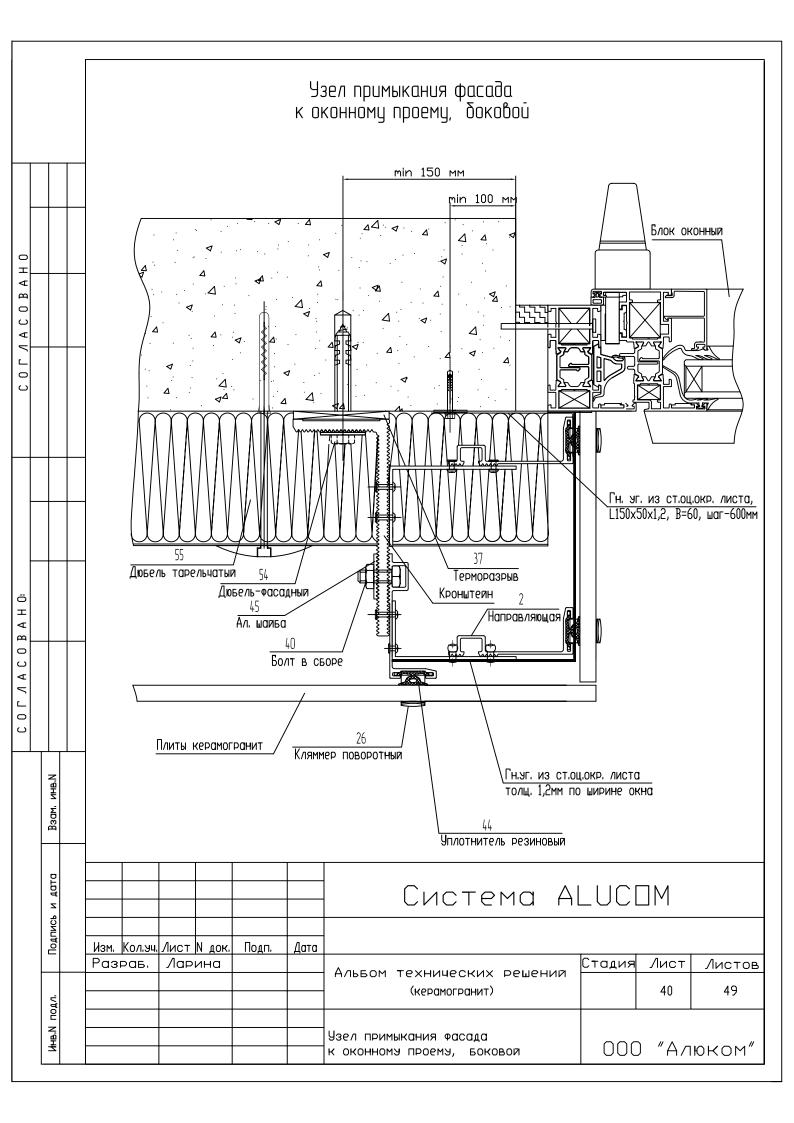


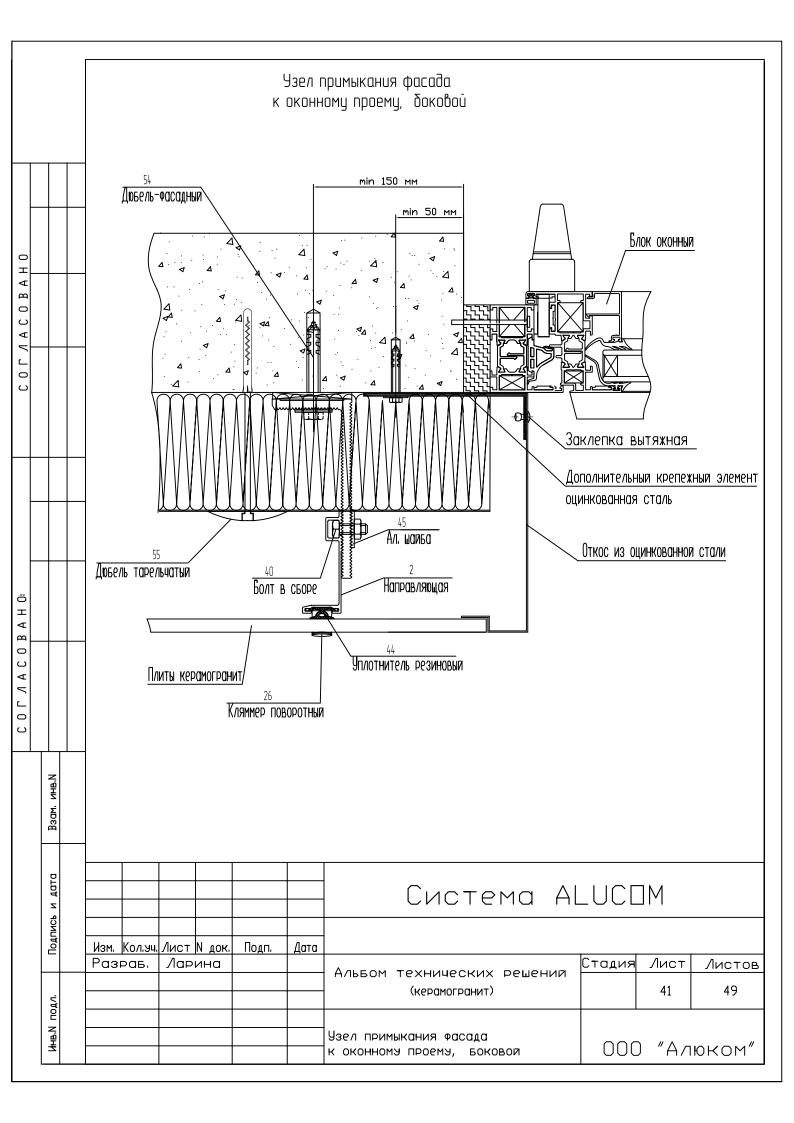


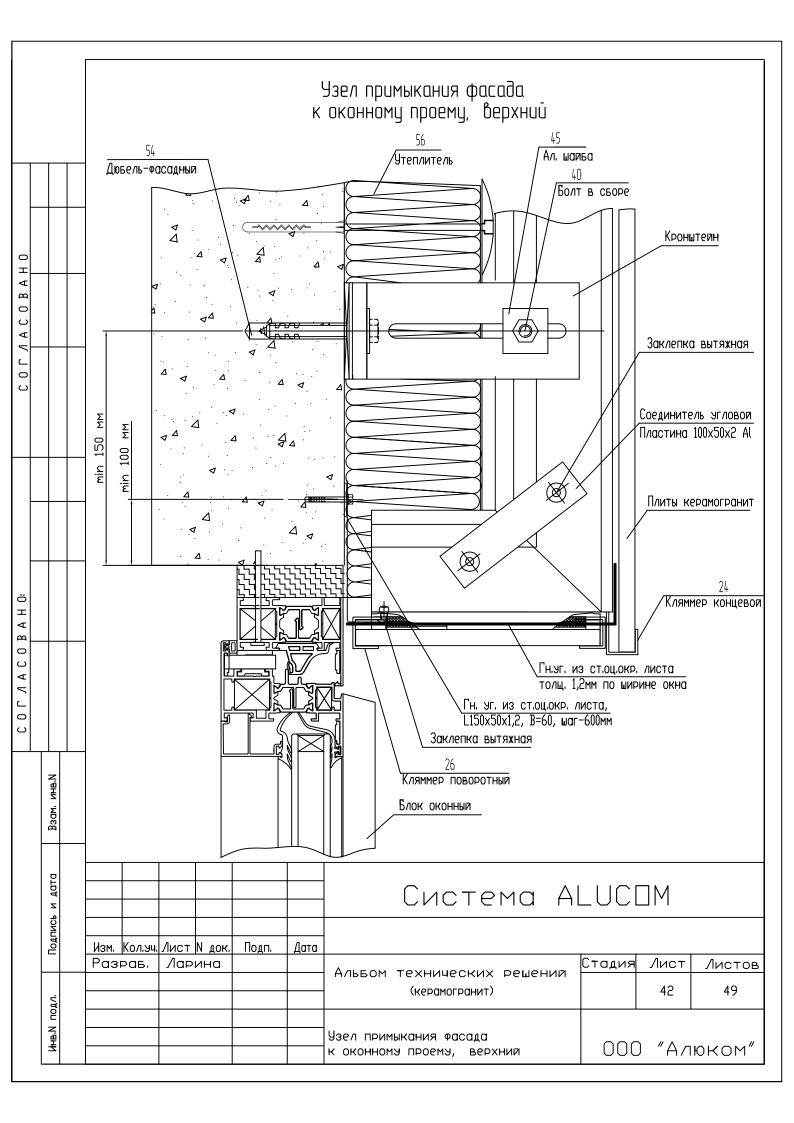


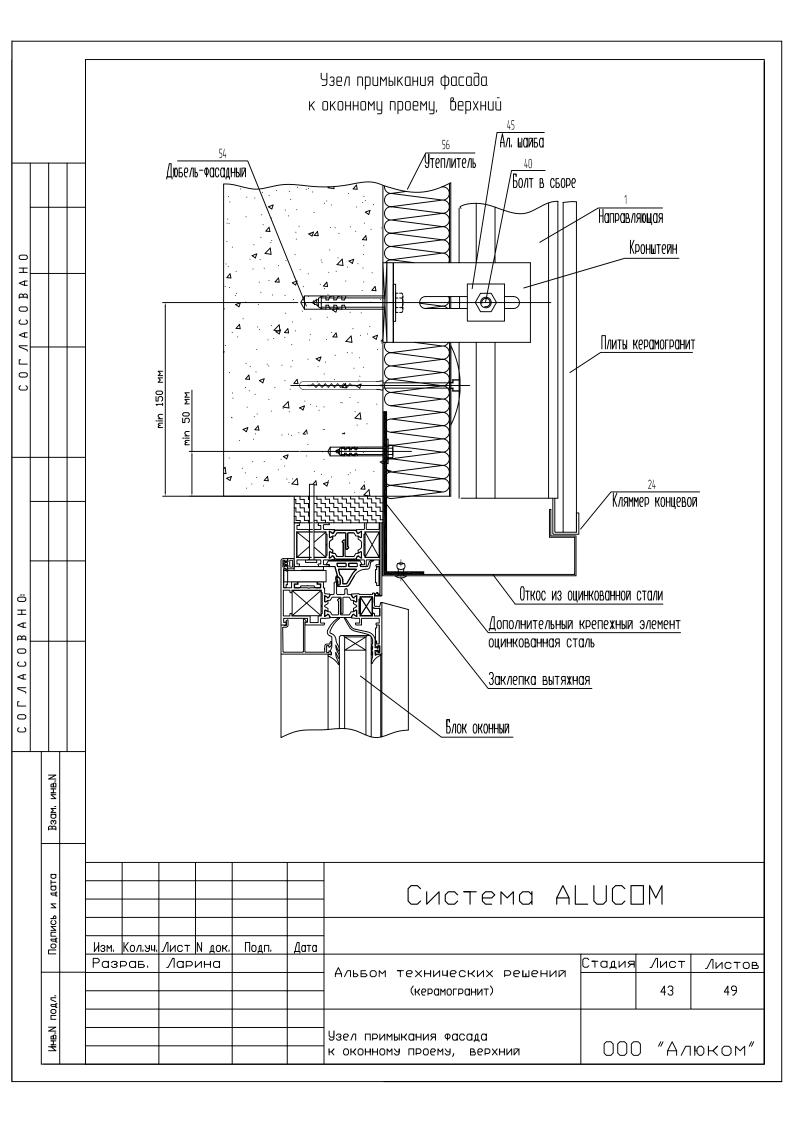

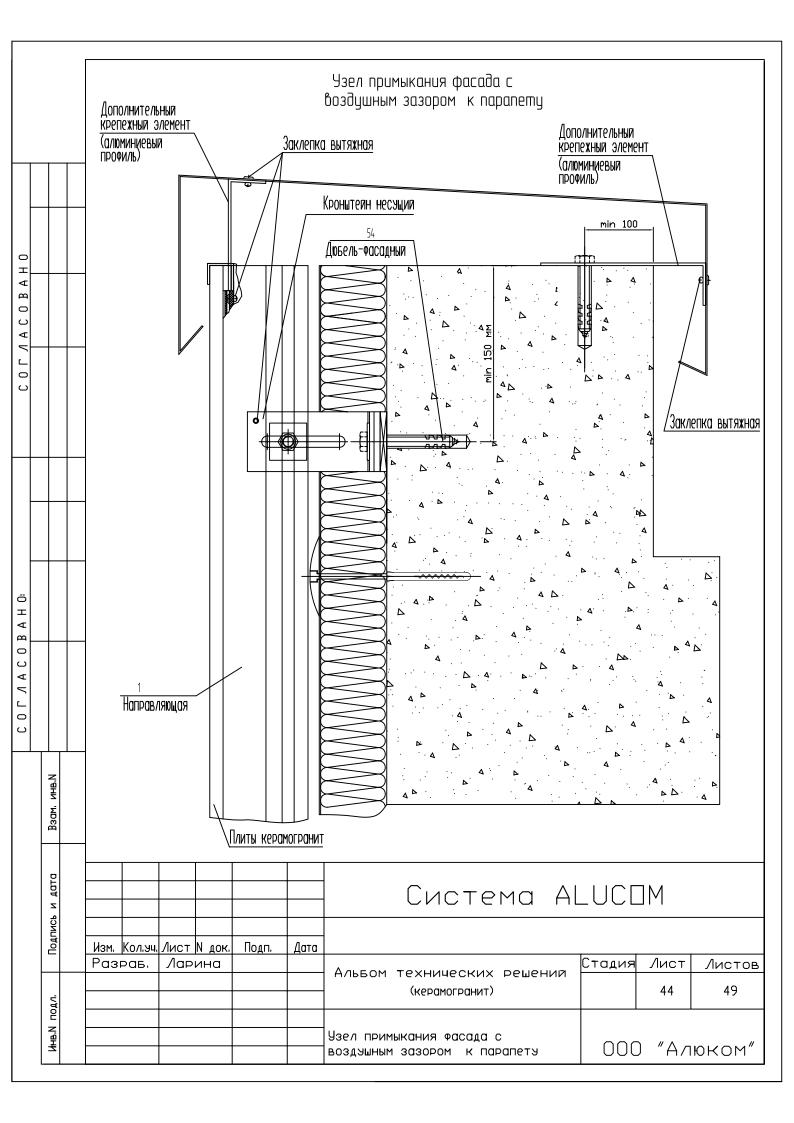

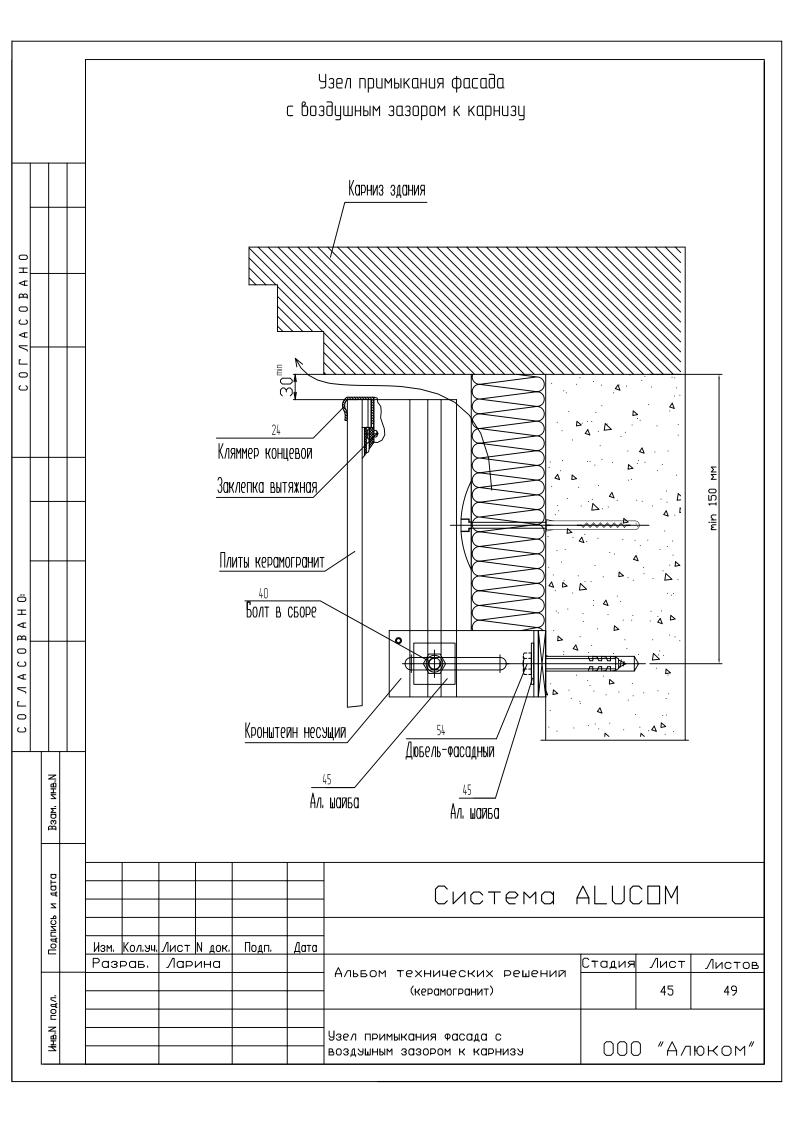

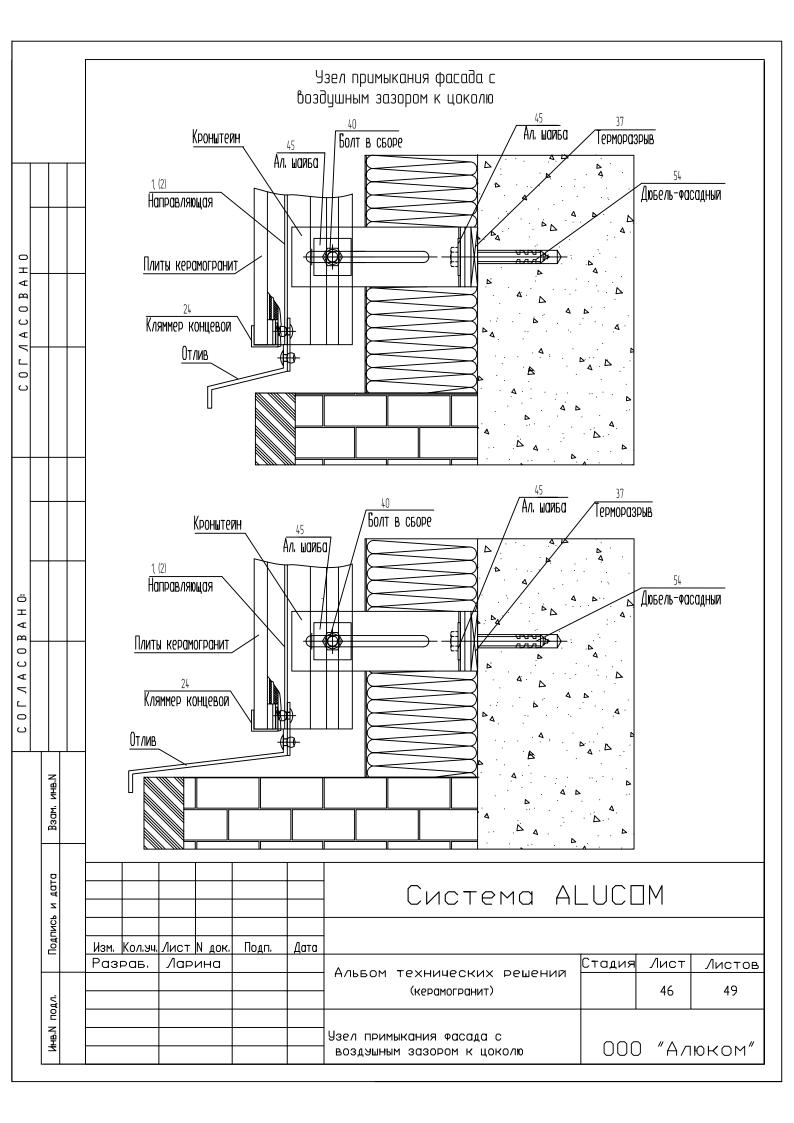

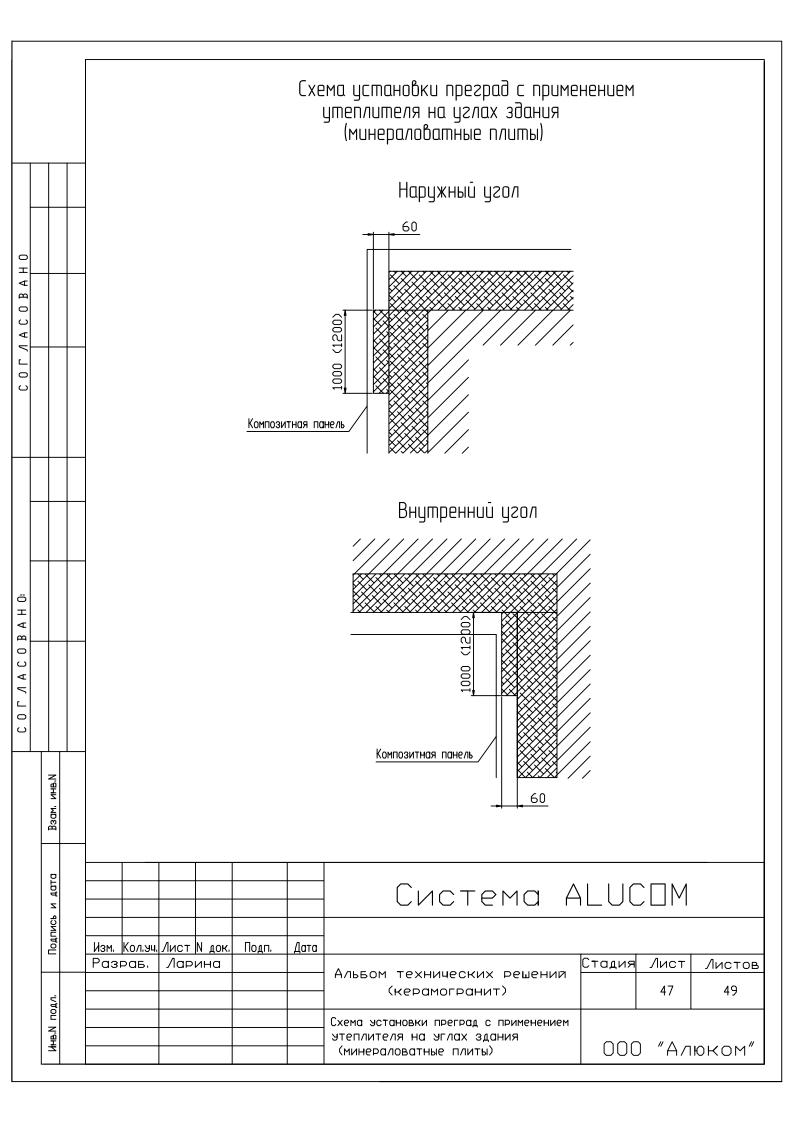

									ИНСТРУКЦИЯ	
			по монтажу навесного вентилируемого фасада системы " ALUCOM "							
		Система навесных фасадов " ALUCOM "является комплексным решением задач стоящих перед ар и строителями по утеплению и облицовке зданий и сооружений любого типа и назначения .)М " является комплексным решением задач стоящих перед архитекторами щовке зданий и сооружений любого типа и назначения .	
0 H H			1. Установка крепежных кронштеинов. После разметки здания, в местах предусмотреных проектом "устонавливается направляющие 1, 2 и кронштеины. Кронштеины крепятся к стене при помощи различных "устоичевых к корозии анкеров, в зависимости от материала несущей стены. Крепление осуществляется через алюминиевую шайбу АВ 10 которая увеличивает прочность данного узла.							
COLIACOB										
			2. Установка утеплителя .							
A C O B A H O:			В качестве теплоизоляции в системах вентилируемых навесных фасадов конструкции "ALUCOM" используются жесткие гидрофобизированные плиты из минеральной ваты на основе базальтовых пород—Венти Батт , производства компании ROCKWOOL . Плиты размером 1000х600 крепятся на фасаде здания при помощи пластиковых анкеров с сердечником из нержавеющей стали , для чего в стене сверлятся отверстия куда и вставляются анкера ,шляпки которых надежно прижимают плиты к фасаду . Как правило устанавливается 5 шт. на одну плиту. Для установки плит на уже закрепленные к фасаду кронитейны в необходимых местах в плитах делаются прорезы .							
C 0 7 //			3. Установка направляющих .						. ХИДИОКП	
	Взам. инв.N		Жесткое крепление направляющих 1, 2 предусмотрено только на верхнем кранитейне каждой направляющей при помощи –1 шт. алюминевых заклепок 4.8х16 со штифтом из нержавеющей стали что обеспечивает такую фиксацию направляющей 1, 2 при которой задается направление ее перемещения, только вниз при термическом расширении .							
	Подпись и дата								Система ALUCOM	
	Подпис		Изм. Разі		1	N док.	Подп.	Дата	Стадия Лист Листов	
	JA.		. 401			, 🔾			Альбом технических решений (керамогранит) 48 49	
	Инв.И подл.								Система ALUCOM Описание конструкции и методов монтажа ООО "АЛЮКОМ"	

